


2. Obergeschoss

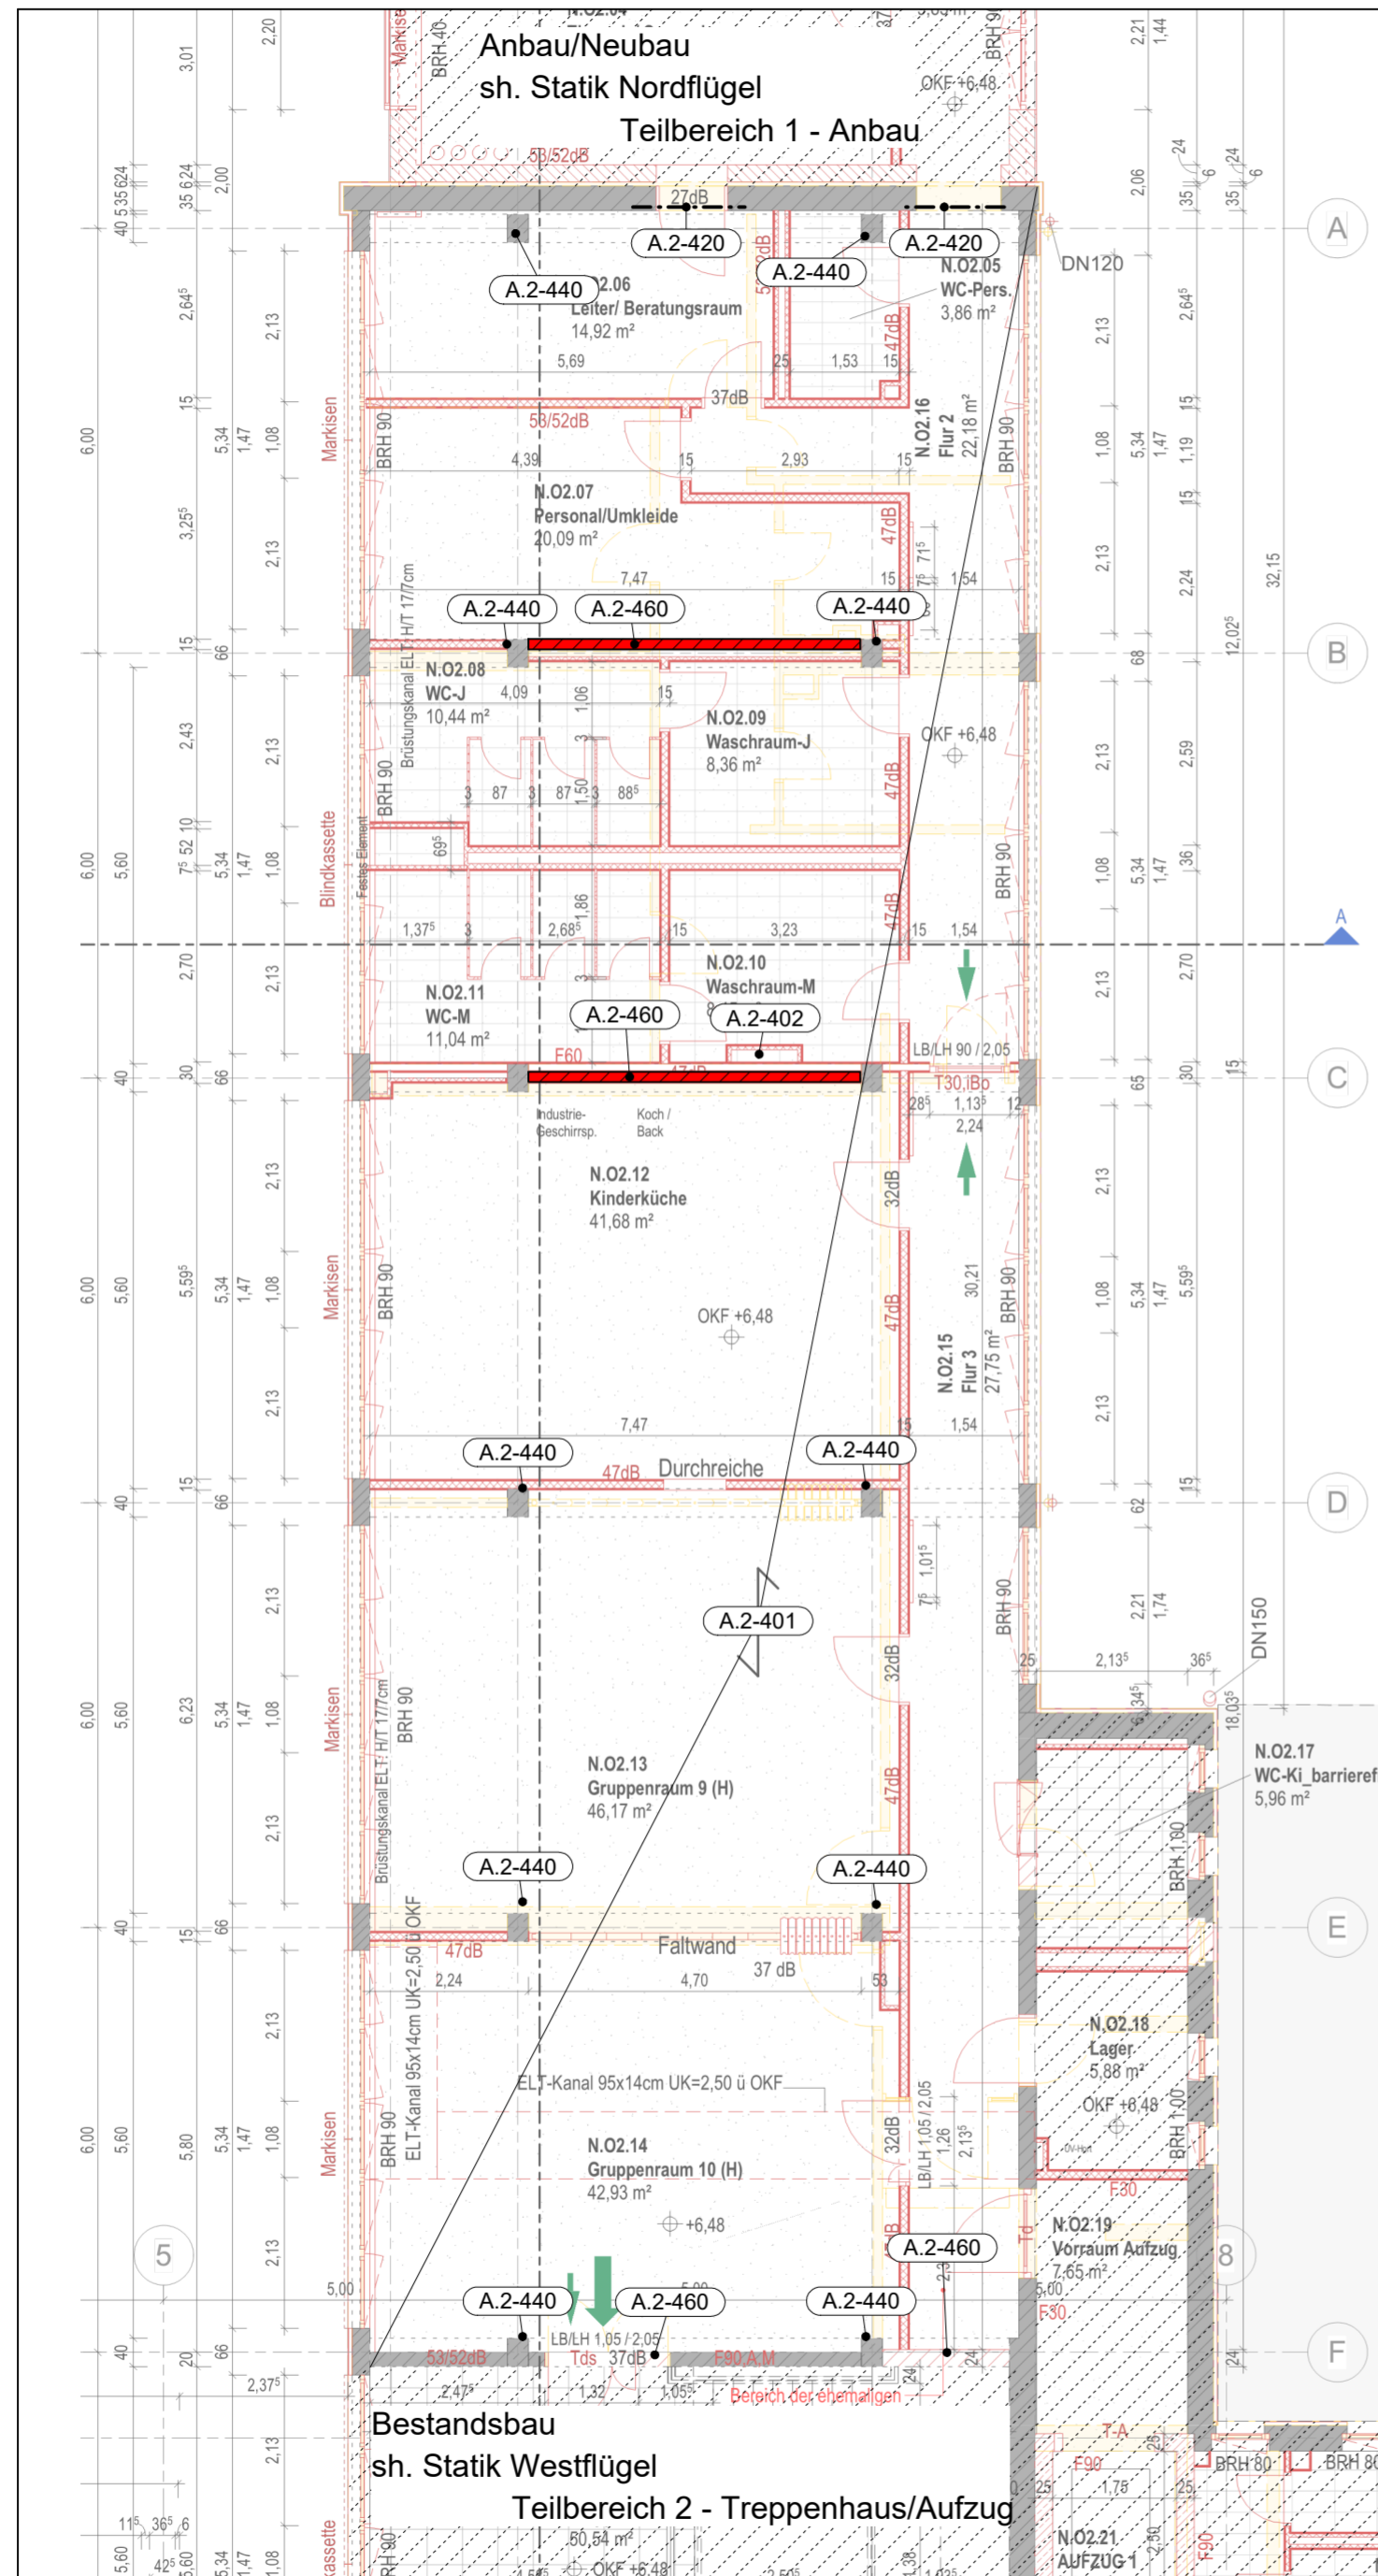


Position	Positionsbeschreibung
A.2-401	Geschossdecke Bestand [Menzeldecke], Ziegeldecke (Menzeldecke) mit Aufbeton h=25+5cm Bestand
A.2-402	Deckendurchbrüche - Allgemein, auf Bestand abstimmen
A.2-420	Sturz Wandöffnung, S235 2x IPE80 Alternativ: Fertigteilsturz
A.2-440	Bestandsstützen, B225, ST A-III h/h=40/40cm Bestand
A.2-460	Mauerwerkswände Bestand, POROTON Plan-T; RDK 1.2 alternativ KS RDK1.2, SFK 12 t=11,5cm für Ersatz aussteifender Wände

ANMERKUNG

- Die Deckendurchbrüche sind auf den Bestand anzupassen, so dass nur die Füllsteine durchbrochen werden.
- Aussteifende Wände sind so aufzumauern, dass diese über dem Stahlbetonunterzug stehen.
- Neuaufmauerungen sind kraftschlüssig mit dem Bestand zu verbinden.

Plan zur Ausführung	Plan zur Ausführung	Datum	Stempel/Unterschrift
Projekt: 5647_03 4 TWP PO 02 N 608 - 00 0 Th. Udr. Plan. Vorstud. Entw. Plan.			
Projekt: Kommunal- und Kulturzentrum Bischofswerda Platz des Volkes 1			
Bauherr: Bischofswerda TOR ZUR OBERLAUSITZ Fon: +49 354 796-0		Stadtverwaltung Bischofswerda Abteilung 1 Bischofswerda Fon: +49 354 603-2	
Architekt: IPROconsult Büro: Architektur und Hochbau Schreyerstraße 7 10009 Dresden Fon: +49 351 465342 Fax: +49 351 465328		Projektmanager: tdp PR Konsult GmbH Köpenicker Straße 2 10965 Dresden Fon: +49 351 853256 Fax: +49 351 853259	
Freizeitanlagen: IPROconsult Büro: Architektur und Hochbau Schreyerstraße 7 10009 Dresden Fon: +49 351 465342 Fax: +49 351 465328		Tragwerksplanung: SCHMIDT & LAABS Schmidt & Laabs Ingenieurbüro für Tragwerksplanung 10117 Berlin Fon: +49 30 854455	
Heizung/Lüftung/Sanitär: KPI KPI Planungsgesellschaft mbH Mühlenstraße 21 10117 Berlin Fon: +49 30 3963002		Elektro: ILS ELEKTRO Ingenieurbüro Lehner & Schreyerstraße 12 10117 Berlin Fon: +49 30 255930	
Bauphysik: AKUSTIK BUREAU DRESDEN Ingenieurbüro mbH Ulbricht-Str. 13 80319 Dresden Fon: +49 351 477568		Brandschutz: bauplanconcept Bauplanconcept Ingenieure GmbH Allee Straße 20a 01063 Dresden Fon: +49 351 59820	
Datum: 02.07.2024 Maßstab: 1:100 Blattnummer: 119.9 x 84.1 Phase: 4 Fachbereich TWP Projektleiter: C. Laabs Unterschrift Bauherr: Unterschrift Bauvertragsbevollmächtigter / Projektleiter bearbeitet: N. Jahn gezeichnet: G. Grabner geprüft:			

1. Obergeschoss

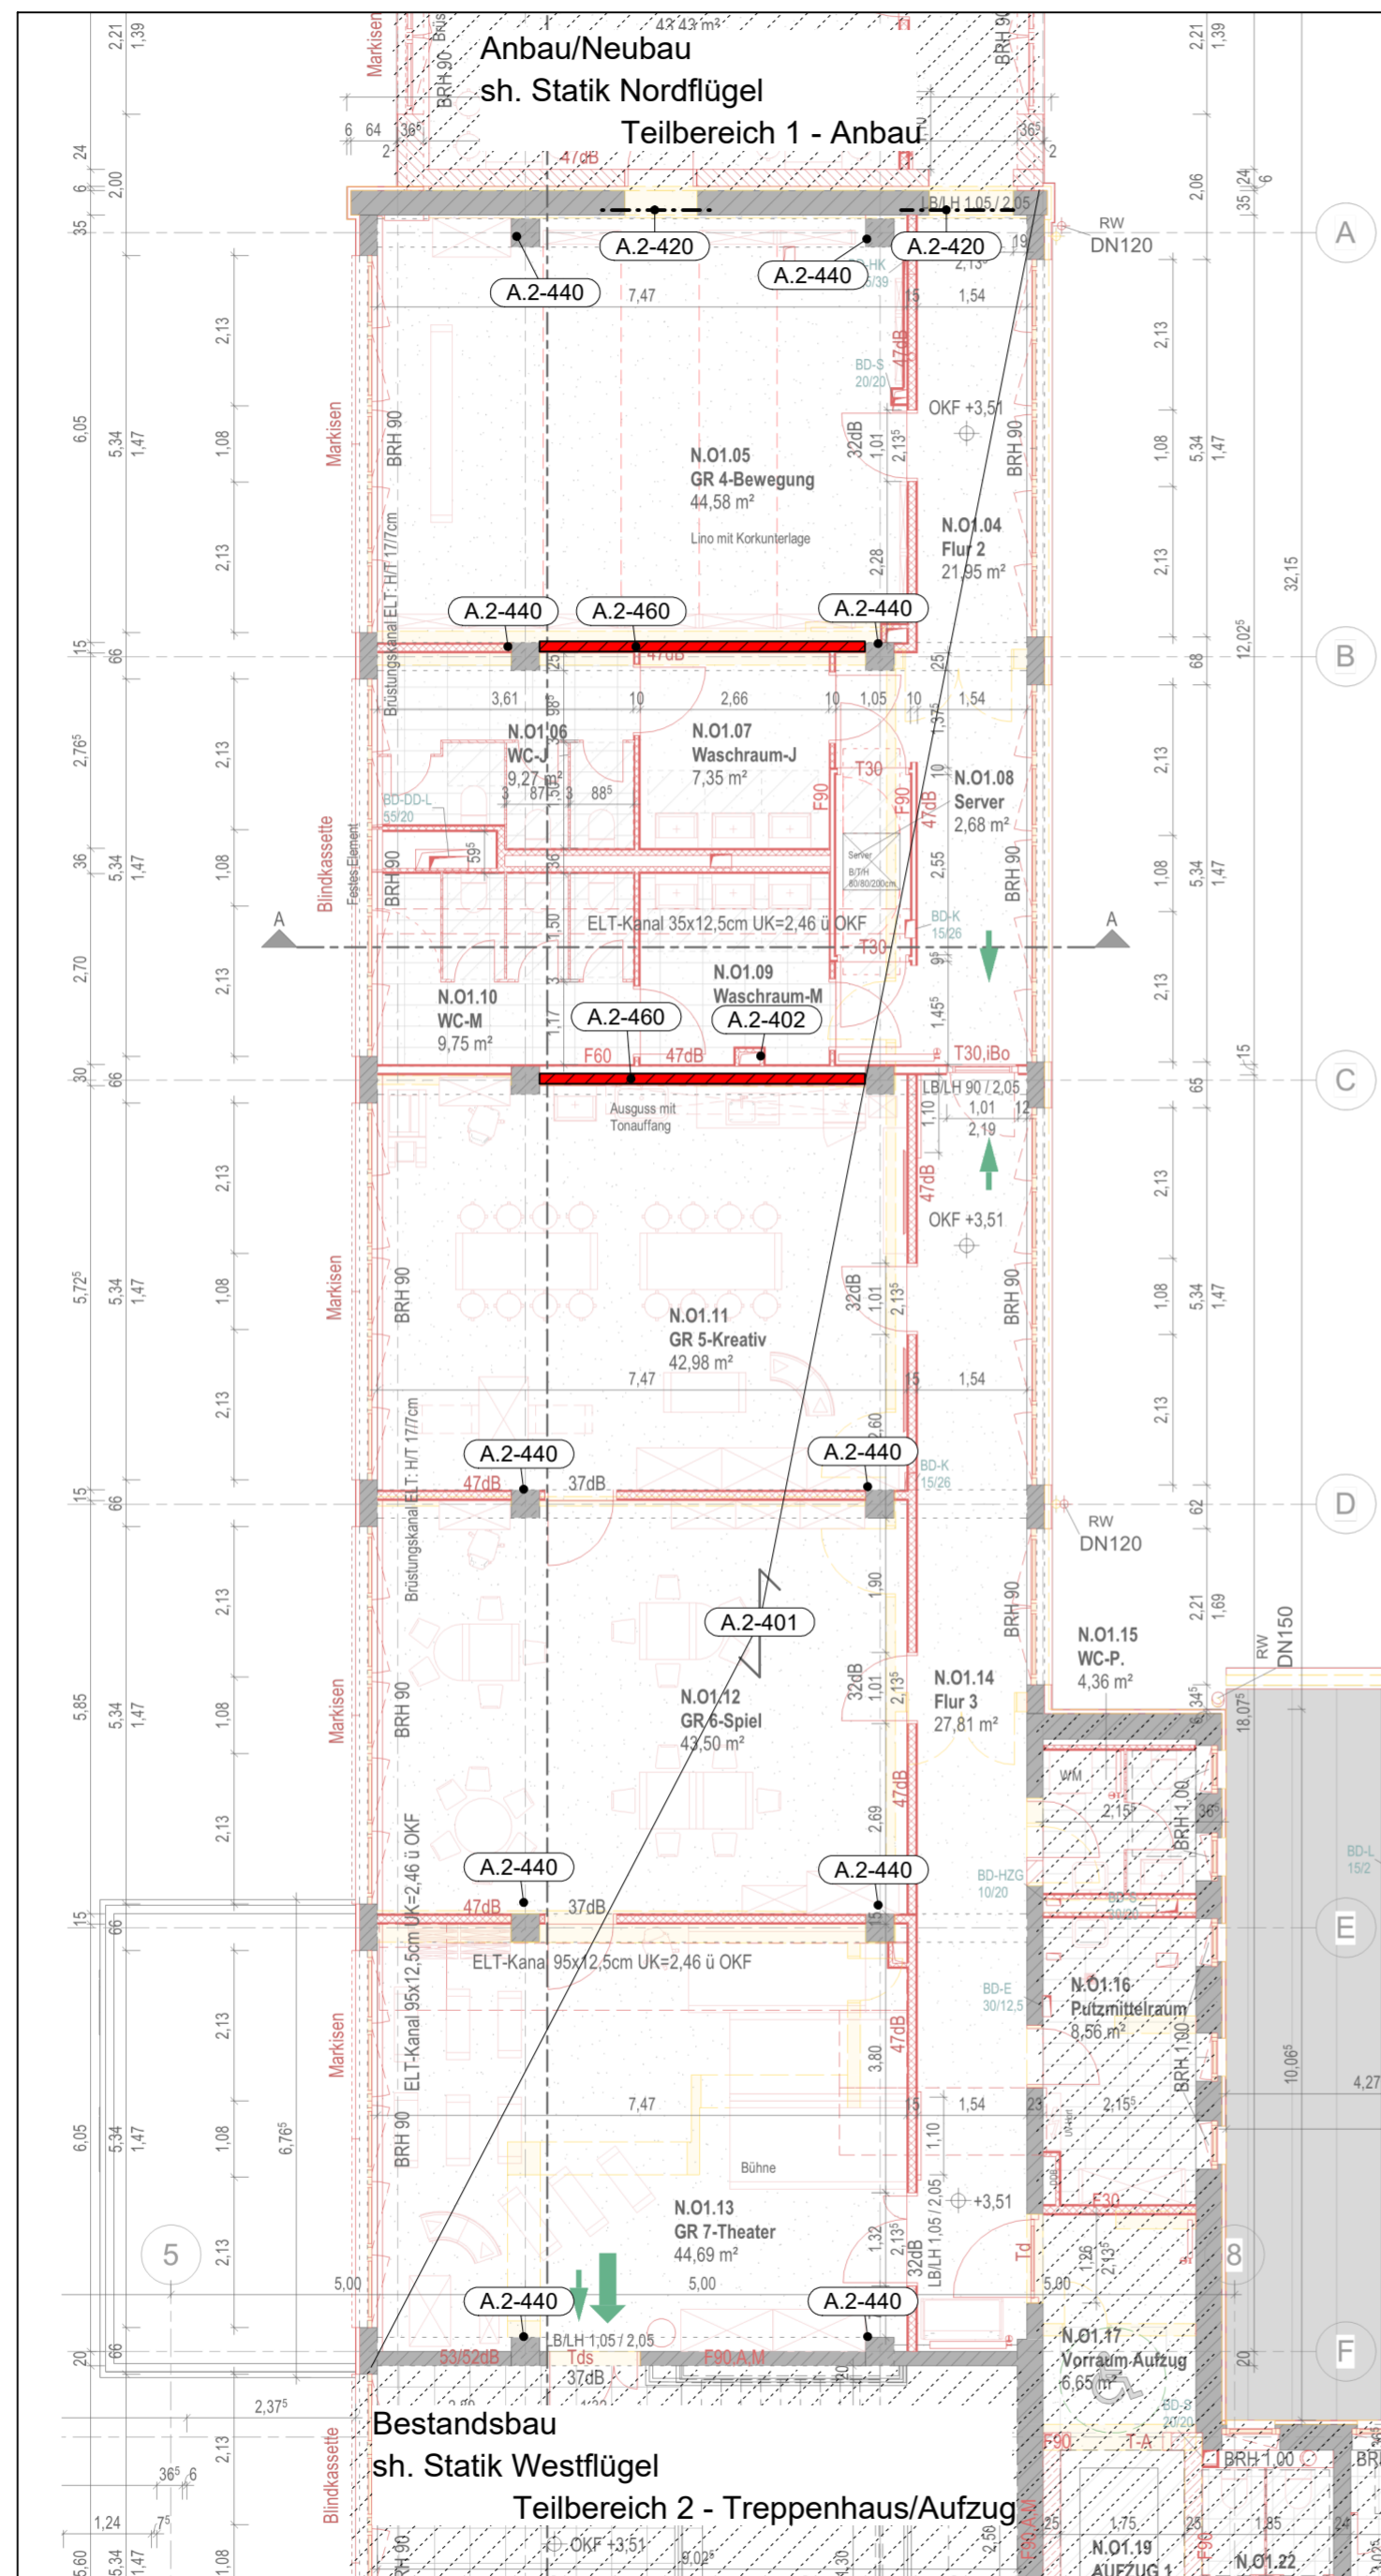


Position	Positionsbeschreibung
A.2-401	Geschossdecke Bestand [Menzeldecke], Ziegeldecke (Menzeldecke) mit Aufbeton h=25+5cm Bestand
A.2-402	Deckendurchbrüche - Allgemein, auf Bestand abstimmen
A.2-420	Sturz Wandöffnung, S235 2x IPE80 Alternativ: Fertigteilsturz
A.2-440	Bestandsstützen, B225, ST A-III b/h=40/40cm Bestand
A.2-460	Mauerwerkswände Bestand, POROTON Plan-T; RDK 1.2 alternativ KS RDK1.2, SFK 12 t=11,5cm für Ersatz aussteifender Wände

ANMERKUNG

- Die Deckendurchbrüche sind auf den Bestand anzupassen, so dass nur die Füllsteine durchbrochen werden.
- Aussteifende Wände sind so aufzumauern, dass diese über dem Stahlbetonunterzug stehen.
- Neuaufmauerungen sind kraftschlüssig mit dem Bestand zu verbinden.
- Deckenschließung für die Treppenschließung im Flur als Ziegel-Einhängendecke gem. den Deckensystem Bereich B2+3

<small>Die Erstellung dieses Planes zur Projektierung erfolgt auf Grundlage der Angaben der Auftraggeber. Die Tragfähigkeit und Dimensionierung der Bauteile ist von der Tragfähigkeit der Bauteile des Bestandes abhängig. Die Tragfähigkeit der Bauteile des Bestandes ist durch die Tragfähigkeit der Bauteile des Bestandes zu bestimmen. Die Tragfähigkeit der Bauteile des Bestandes ist durch die Tragfähigkeit der Bauteile des Bestandes zu bestimmen.</small>	
Plan für Ausführung	Plan für Ausführung
Datum	Stempel/Unterschrift
5647_03 4 TWP_PO_01 N 607 - 00 0	
Projekt: Kommunal- und Kulturzentrum Bischofswerda Platz des Volkes 1	
Auftraggeber:	
Architekt:	
Tragwerksplanung:	
Heizung Lüftung Sanitär:	
Bauphysik:	
Datum	02.07.2024
Decke über O1 - Teilbereich A.2	
Blattname	1:100
Blattformat	118,9 x 84,1
Datum	02.07.2024
Projekt	TWP
Uhrzeitpunkt	N. Jahn
gezeichnet	G. Grabner
geprüft	

Erdgeschoss

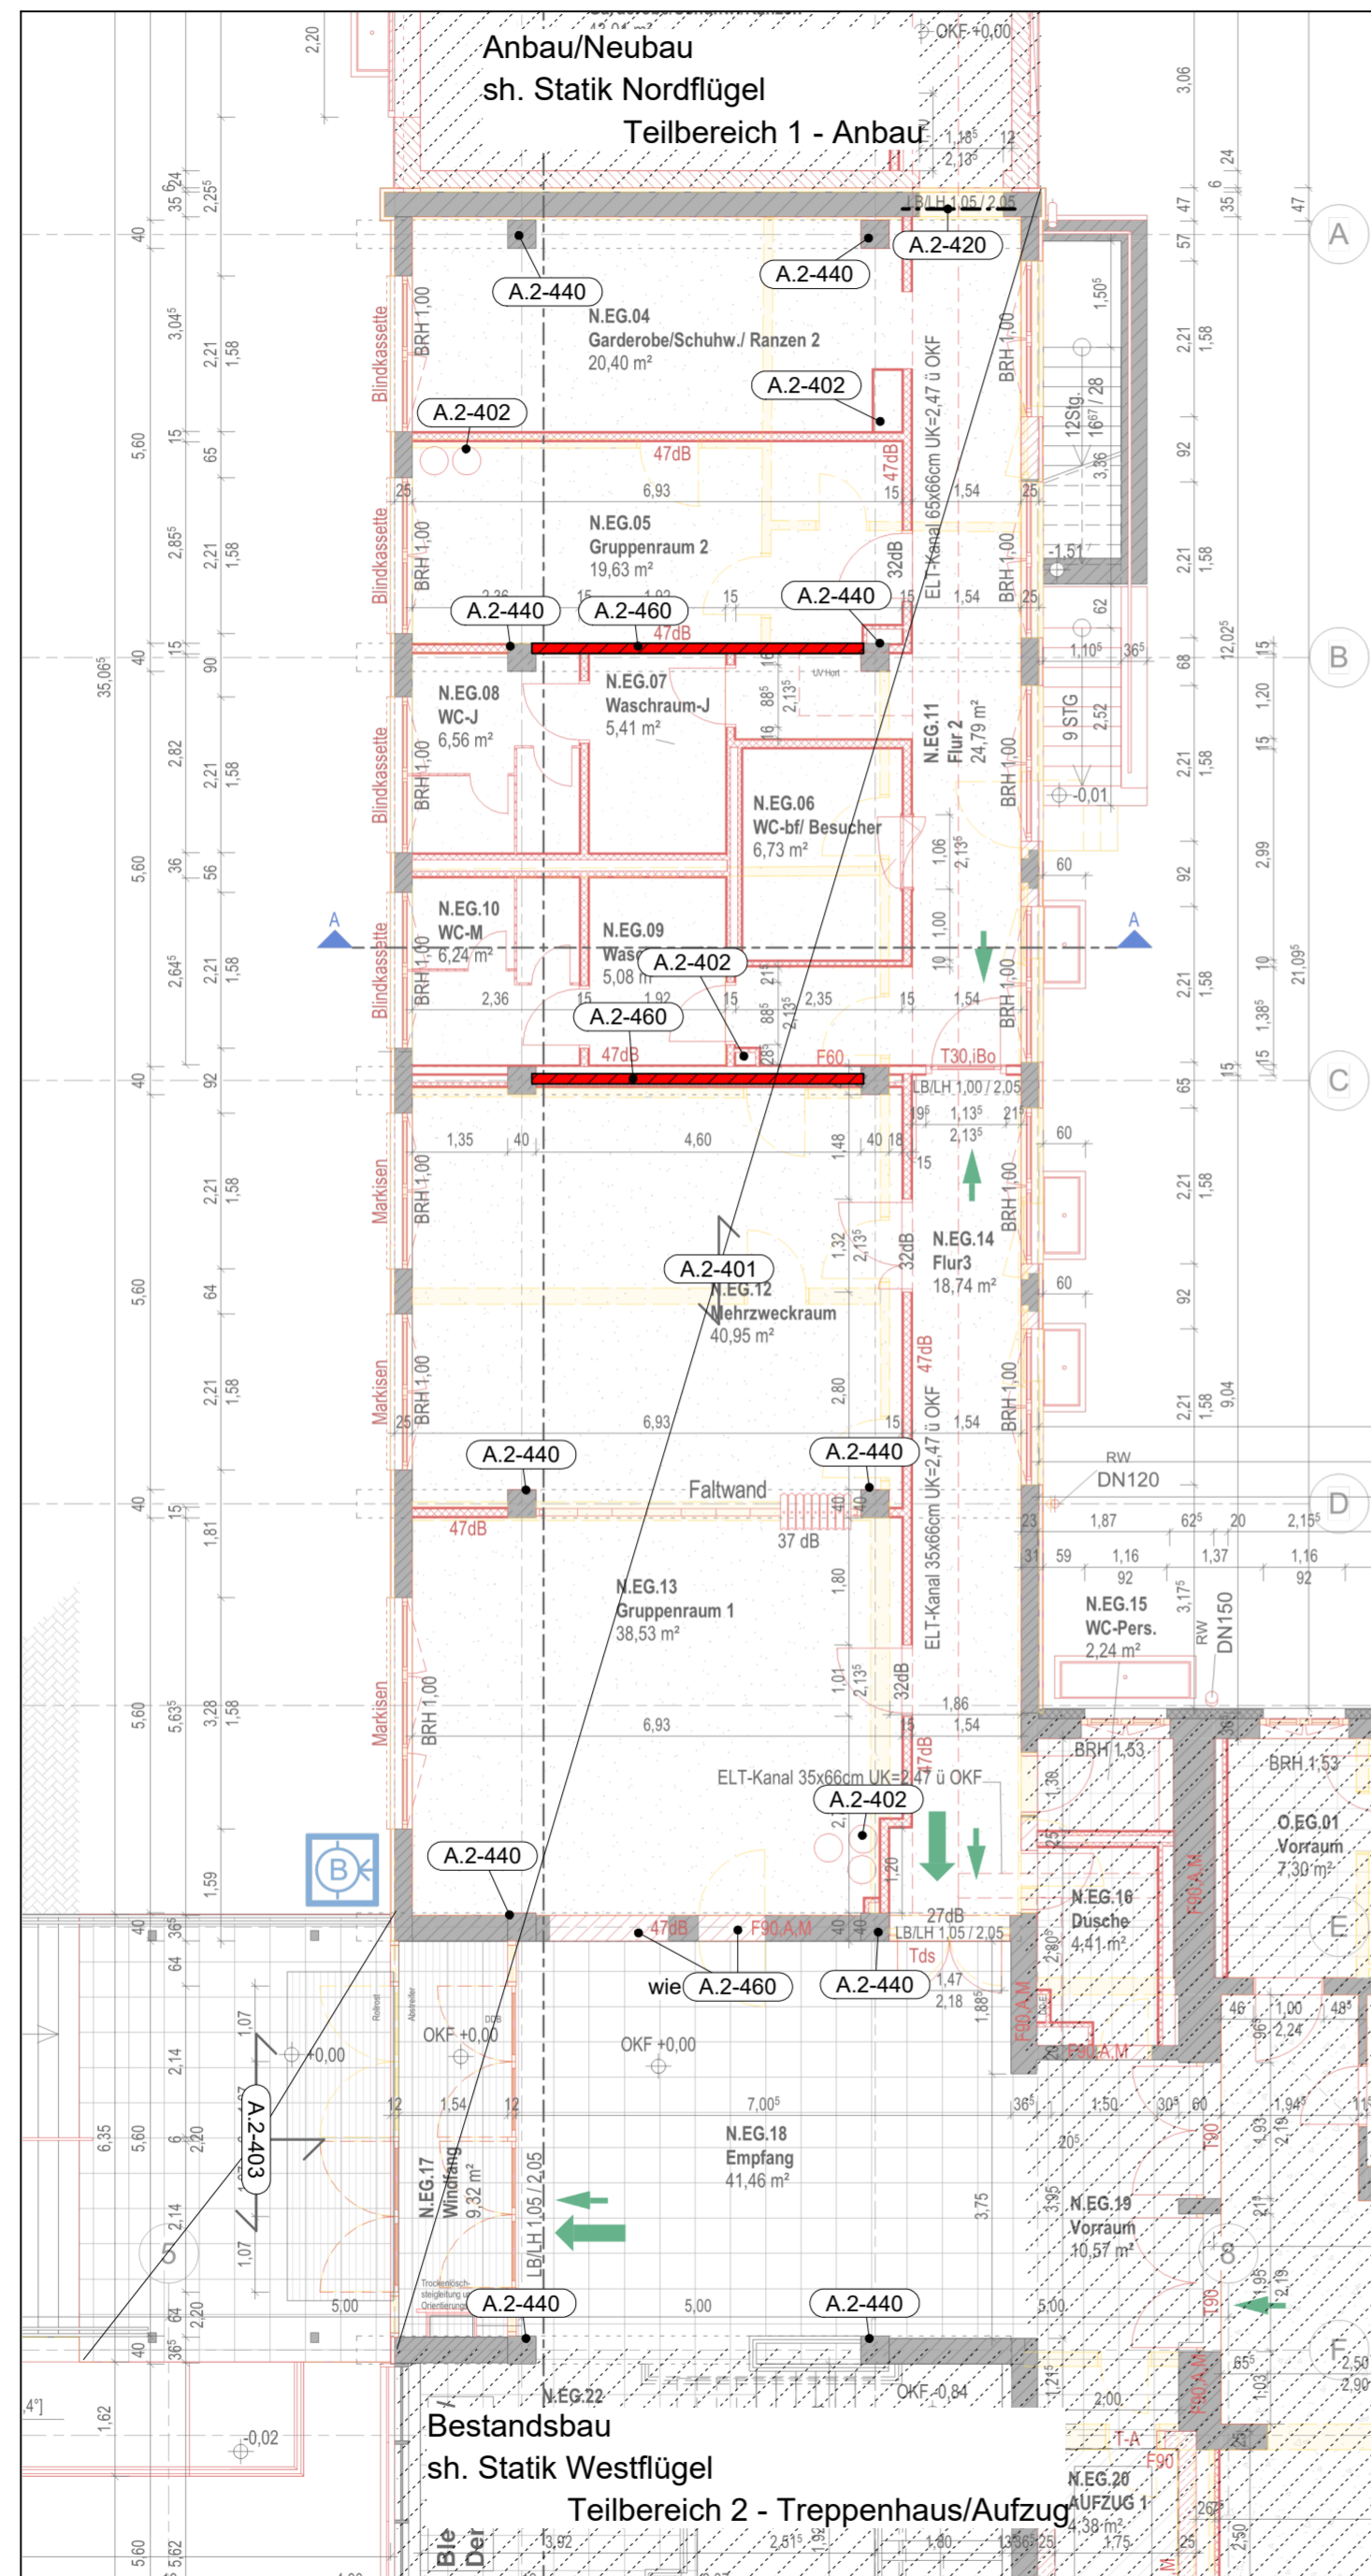


Position	Positionsbeschreibung
A.2-401	Geschossdecke Bestand [Menzeldecke], Ziegeldecke (Menzeldecke) mit Aufbeton h=25+5cm Bestand
A.2-402	Deckendurchbrüche - Allgemein, auf Bestand abstimmen
A.2-403	Vordach EG über Eingang, B225, ST A-III h gem. Bestand Bestand
A.2-420	Sturz Wandöffnung, S235 2x IPE80 Alternativ: Fertigteilsturz
A.2-440	Bestandsstützen, B225, ST A-III b/h=40/40cm Bestand
A.2-460	Mauerwerkswände Bestand, POROTON Plan-T; RDK 1.2 alternativ KS RDK1.2, SFK 12 t=11,5cm für Ersatz aussteifender Wände

ANMERKUNG

- Die Deckendurchbrüche sind auf den Bestand anzupassen, so dass nur die Füllsteine durchbrochen werden.
- Aussteifende Wände sind so aufzumauern, dass diese über dem Stahlbetonunterzug stehen.
- Neuaufmauerungen sind kraftschlüssig mit dem Bestand zu verbinden.

<small>Die Darstellung dieses Planes zur Planung dient der Information. Die Verantwortung für die Ausführung der Baumaßnahmen liegt bei der Baubehörde. Die Ausführung der Baumaßnahmen ist nur nach Genehmigung durch die Baubehörde zulässig. Die Ausführung der Baumaßnahmen ist nur nach Genehmigung durch die Baubehörde zulässig.</small>	
Plan zur Ausführung	Plan zur Ausführung
Datum	Stempel/Unterschrift
5647_03 4 TWP PO EG N 606 - 00 0	
Projekt: Kommunal- und Kulturzentrum Bischofswerda Platz des Volkes 1	
Baubehörde: Stadtverwaltung Bischofswerda 0871 Bischofswerda Tel. +49 3526 796-0	
Architektur: IPRoconsult Büro: Architektur und Hochbau Schützenstr. 7 01069 Dresden Tel. +49 351 46532 Fax. +49 351 46538	Projektleiter: TPD PR Condit GmbH Königstr. 2 01069 Dresden Tel. +49 351 852516 Fax. +49 351 852519
Freigelegte: IPRoconsult Büro: Architektur und Hochbau Schützenstr. 7 01069 Dresden Tel. +49 351 46532 Fax. +49 351 46538	Tragwerksplanung: SCHMIDT & LAUBS Ingenieurbüro für 01069 Dresden Tel. +49 351 854555
Heizung/Lüftung/Sanitär: KPI KPI Planungsgesellschaft mbH Markgrafstr. 21a 01069 Dresden Tel. +49 351 3963002	Elektrische: ILS ELEKTRO Ingenieurbüro für 01069 Dresden Tel. +49 351 255900
Bauphysik: bauplanconcept Akustik Büro Dresden Ingenieurbüro für 01069 Dresden Tel. +49 351 477568	Bauberechnung: bauplanconcept Bauberechnung Ingenieure GmbH Allee Straße 26a 01069 Dresden Tel. +49 351 59800
Datum: 02.07.2024 Maßstab: 1:100 Blattformat: 118,9 x 84,1	
Phase: 4 Fortschritt TWP Projektleiter: C. Laabs	
Unterschrift Baubehörde: N. Jahn Projektleiter: G. Grabner	
<small>Alle Angaben sind vorbehaltlich der Genehmigung durch die Baubehörde. Die Ausführung der Baumaßnahmen ist nur nach Genehmigung durch die Baubehörde zulässig.</small>	

Grundriss Untergeschoss

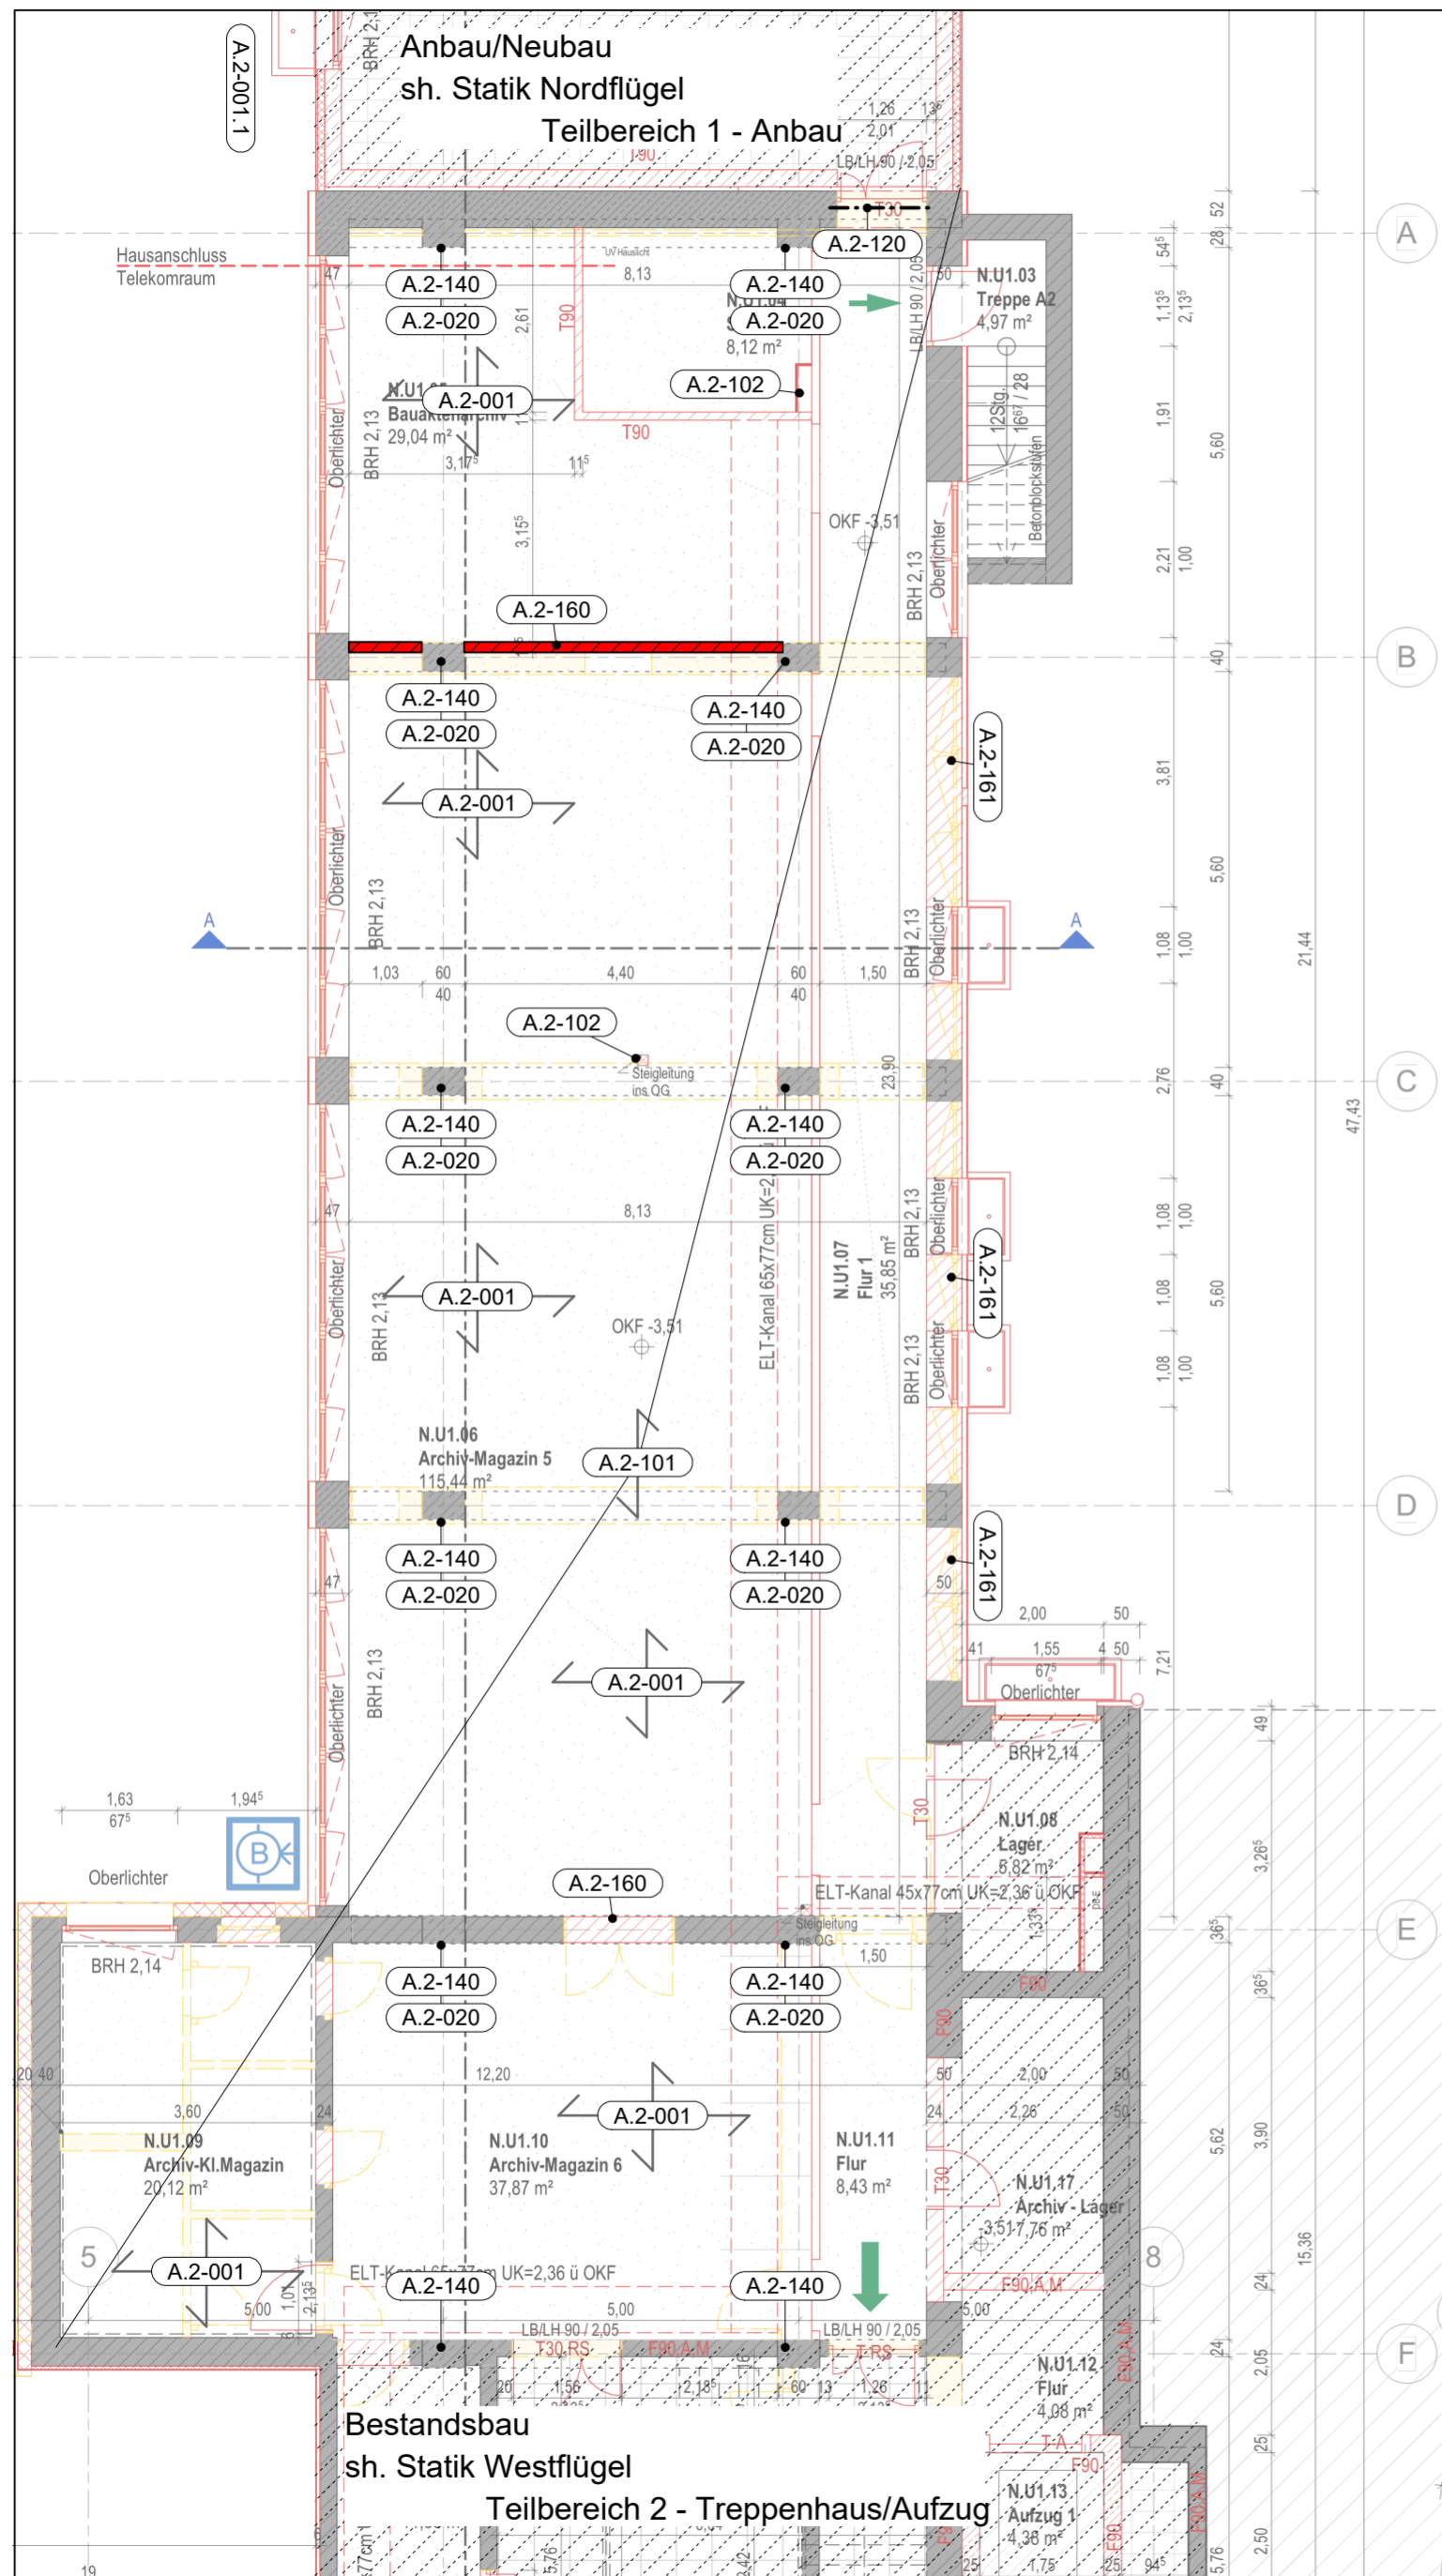


Position	Positionsbeschreibung
A.2-001	neue Böden Bestand, elastisch gebettet, B 500MA, C 25/30 XC2, XF1, WF h = 12 cm
A.2-001.1	Stahlbeton-Durchstanznachweis, B 500SA, C 25/30 h = 12 cm
A.2-020	Gründung im Bestand, B225, St A-III unverändert Bestand
A.2-101	Decke Bestand [Menzeldecke], Ziegeldecke (Menzeldecke) mit Aufbeton h=25+5cm Bestand
A.2-102	Deckendurchbrüche - Allgemein, auf Bestand abstimmen
A.2-120	Sturz Wandöffnung, S235 2x IPE80 Alternativ: Fertigteilsturz
A.2-140	Bestandsstützen, B225, ST A-III b/h=60/40 Bestand
A.2-160	Mauerwerkswände Bestand, POROTON Plan-T; RDK 1.2; alternativ KS RDK1.2, SFK 12 t=wie Bestand aussteifende Wandscheiben; kraftschlüssig mit Bestand verbinden
A.2-161	Aufmauerungen Außenwand, POROTON Plan-T; RDK 1.2 oder höher; alternativ KS RDK1.2 oder höher, SFK >=12 t=wie Bestand kraftschlüssig mit Bestand verbinden

ANMERKUNG

- Die Deckendurchbrüche sind auf den Bestand anzupassen, so dass nur die Füllsteine durchbrochen werden.
- Aussteifende Wände sind so aufzumauern, dass diese über dem Stahlbetonunterzug stehen.
- Neuaufmauerungen sind kraftschlüssig mit dem Bestand zu verbinden.
- In den Achsen A-F sind in den neuen Bodenplatten Sollrissfugen vorzusehen

- Die Aufmauerung Pos. A.2-160 kann alternativ auch mit einer Wandstärke von h= 11,5cm ausgeführt werden, da diese vollflächig zwischen den Stützen eingebracht wird.

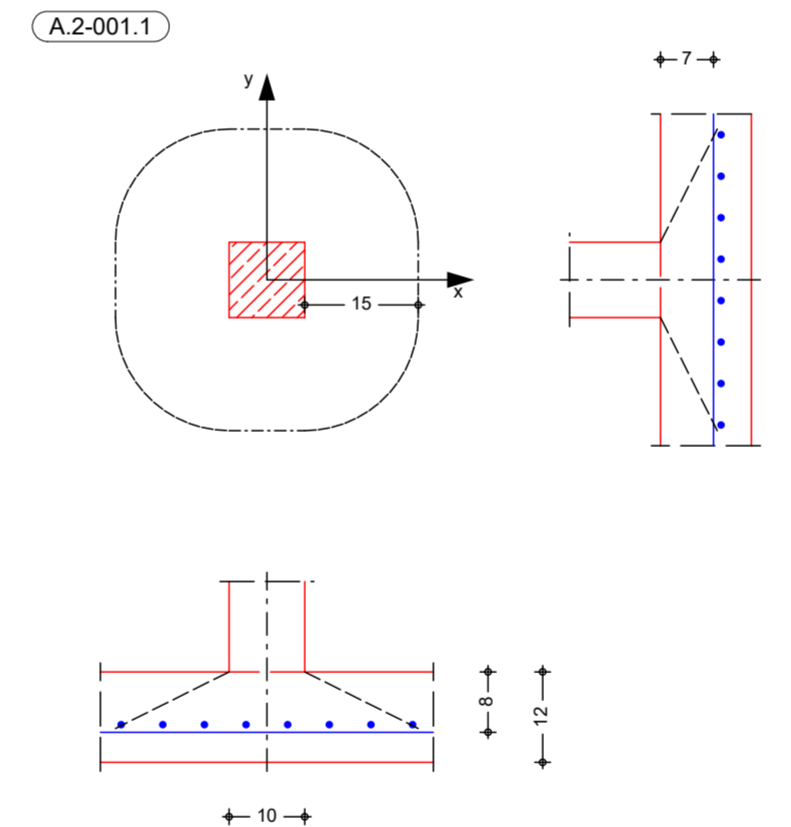

<small>Die Darstellung dieses Planes zur Planungsbereitstellung ist ein Entwurf. Die Ausführung ist Sache der Bauherrn. Die Ausführung ist Sache der Bauherrn. Die Ausführung ist Sache der Bauherrn.</small>	
Plan für Ausführung	Plan für Ausführung
Datum	Stempel/Unterschrift
5647_03 4 TWP PO U1 N 605 - 01 0	
+0.00 = DKFFB EG = 288,75 m LDHN	
Projekt: Kommunal- und Kulturzentrum Bischofswerda Platz des Volkes 1	
Baufirma: Bischofswerda TOR ZUR OBERLAUSITZ Stadtverwaltung Bischofswerda 0857 Bischofswerda Fon: +49 3536 786-0	
Architekt: IPROconsult Büro Architektur und Hochbau Schönerstraße 10 02063 Dresden Fon: +49 351 46592 Fax: +49 351 465928	Projektmanager: IPD IPD Consult GmbH Köpckeplatz 2 02077 Dresden Fon: +49 351 812556 Fax: +49 351 812559
Freizeitanlagen: IPROconsult Büro Architektur und Hochbau Schönerstraße 10 02063 Dresden Fon: +49 351 465928	Tragwerksplanung: SCHMIDT GLAABS Schmidt & Laabs Ingenieurbüro für Stahlbau Dr. Friedrich-Wilhelm-Straße 15 07540 Gera Fon: +49 361 824455
Heizung Lüftung Sanitär: KPI KPI Heizungs- und Sanitärtechnik Meißnerstraße 21a 07103 Zwickau Fon: +49 391 3863032	Elektrische: ELKS Ingenieurbüro für Elektro- und Sanitärtechnik Schönerstraße 10 02063 Dresden Fon: +49 351 259190
Bauphysik: AKUSTIK BUREAU DRESDEN Akustik-Büro Dresden Hermannstraße 10 01063 Dresden Fon: +49 351 471668	Brandschutz: bauplanconcept Bauplanconcept Ingenieurbüro 01063 Dresden Neuhof / Laatz 01063 Dresden Fon: +49 351 598200
Datum: 19.08.2024 Maßstab: 1:100 Blattname: 119.9 x 04.1	
Name: 4 Fachbereich TWP Projektziele: C. Laabs bearbeitet: N. Jahn genehmigt: G. Grabner	
<small>Mehrere oder vollständige Blätter dieses Dokuments, die jeweils mit einer Nummer versehen sind, sind nicht vollständig. Zusätzliche Blätter sind in der Tabelle unten angegeben.</small>	