



Grundriss GUW (Gleichrichterunterwerk / Sozialgebäude)  
M. 1:50 Gründungsplatte h=30cm

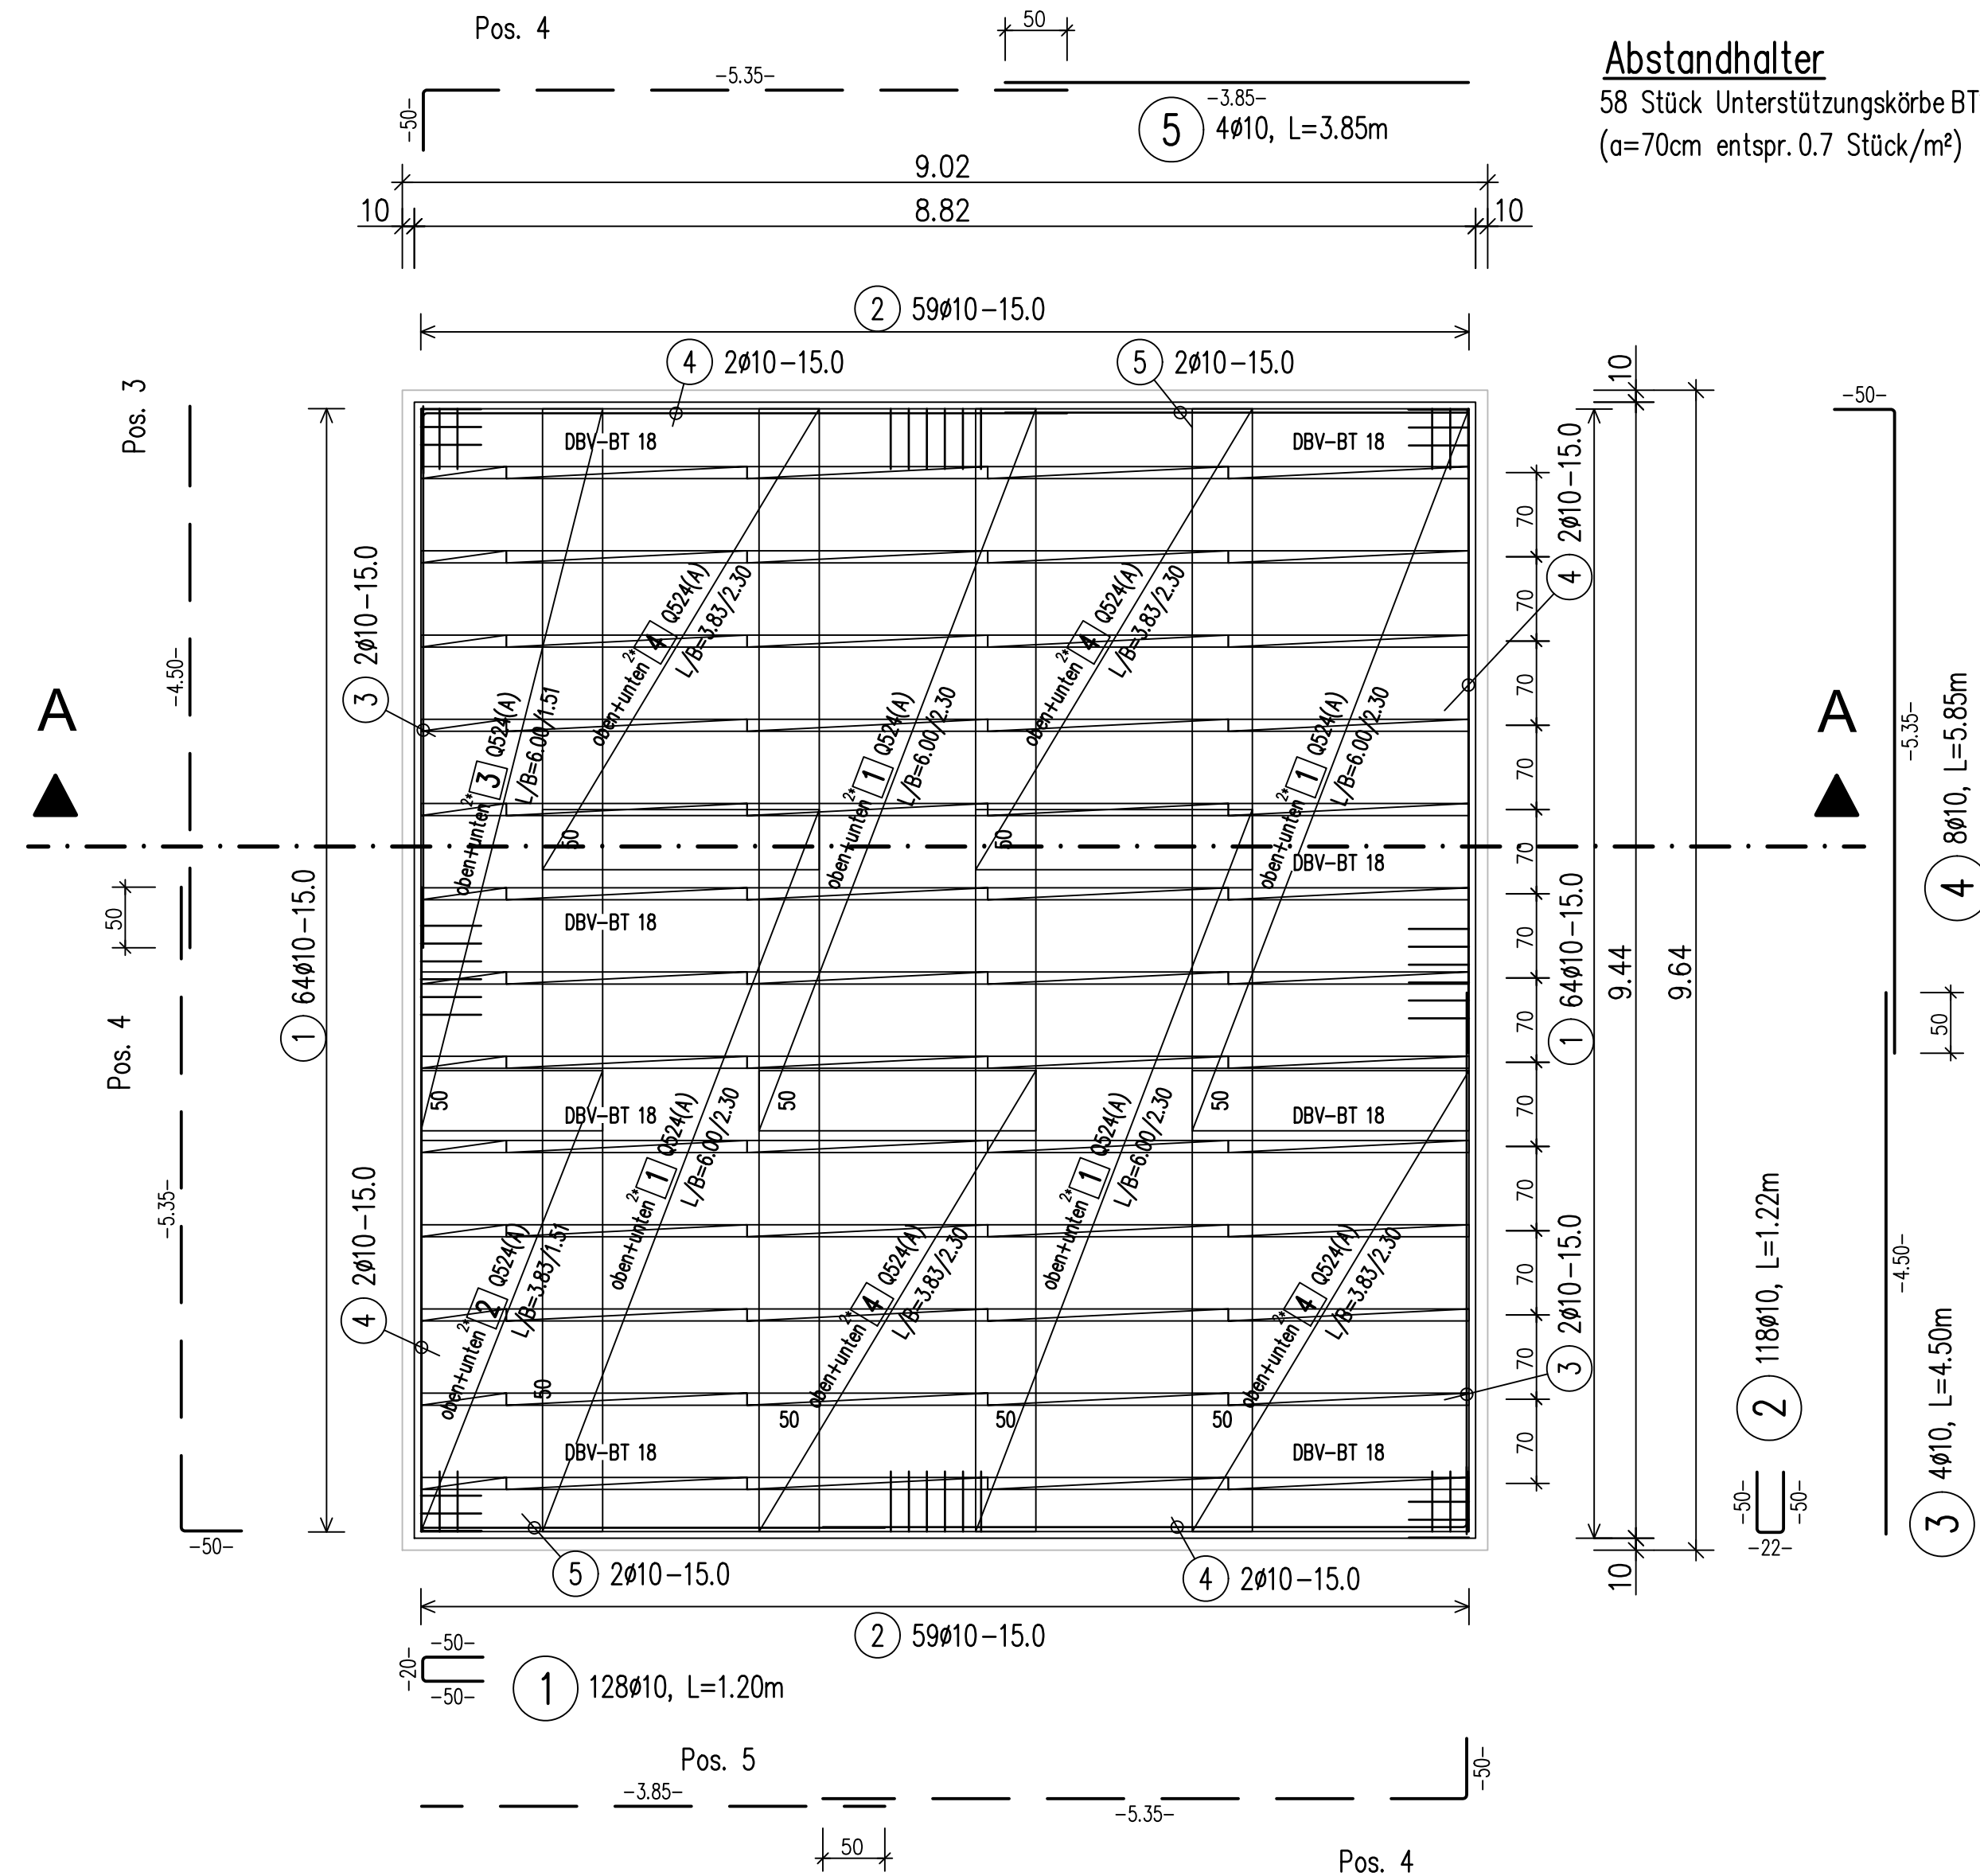


Abstandhalter  
58 Stück Unterstützungskörbe BT18  
(a=70cm entspr. 0.7 Stück/m²)

Schnitt A-A  
M. 1:50

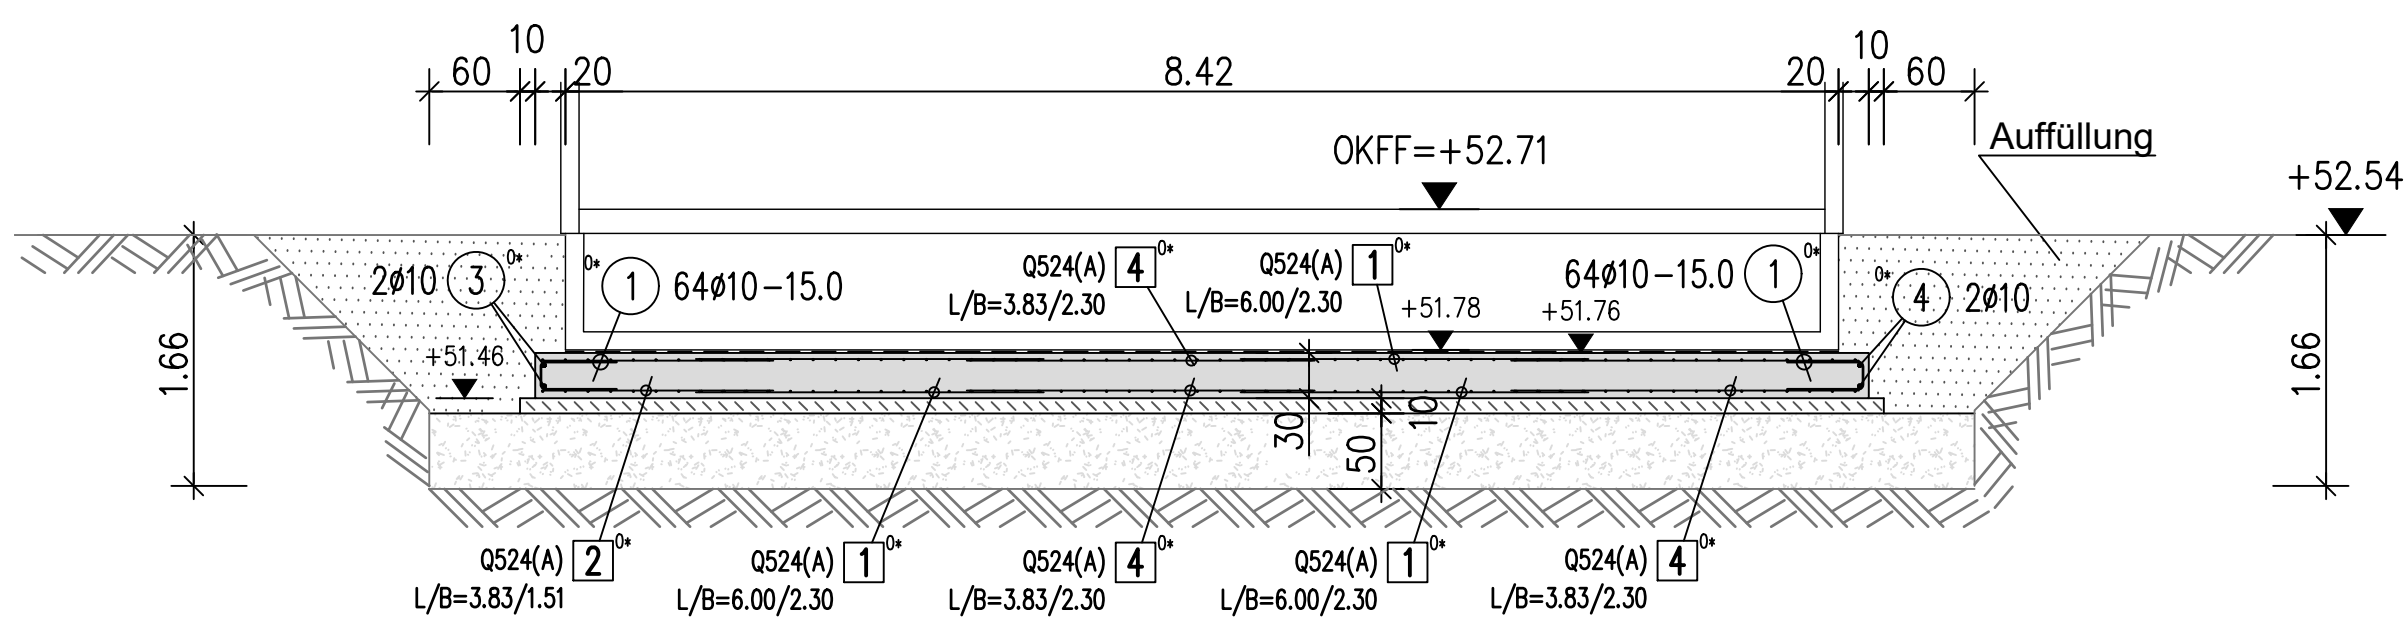


MATTENSCHNEIDESKIZZE Betonstahl: B500A

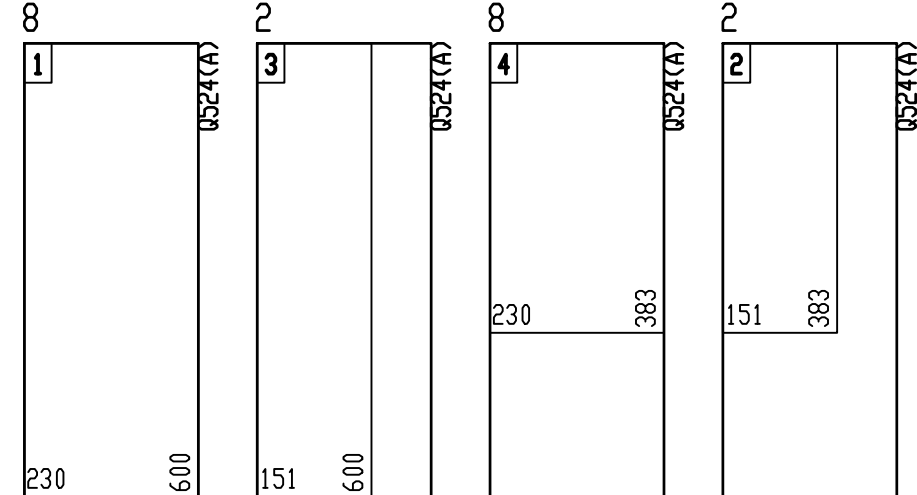


Gesamtstahlmenge brutto

Stk.	Typ	Länge m	Breite m	Gewicht kg
20	Q524(A)	6.00	2.30	2017.560
Gesamtgewicht brutto (kg)				2017.560

Grundriss WC  
M. 1:50 Gründung h=71cm

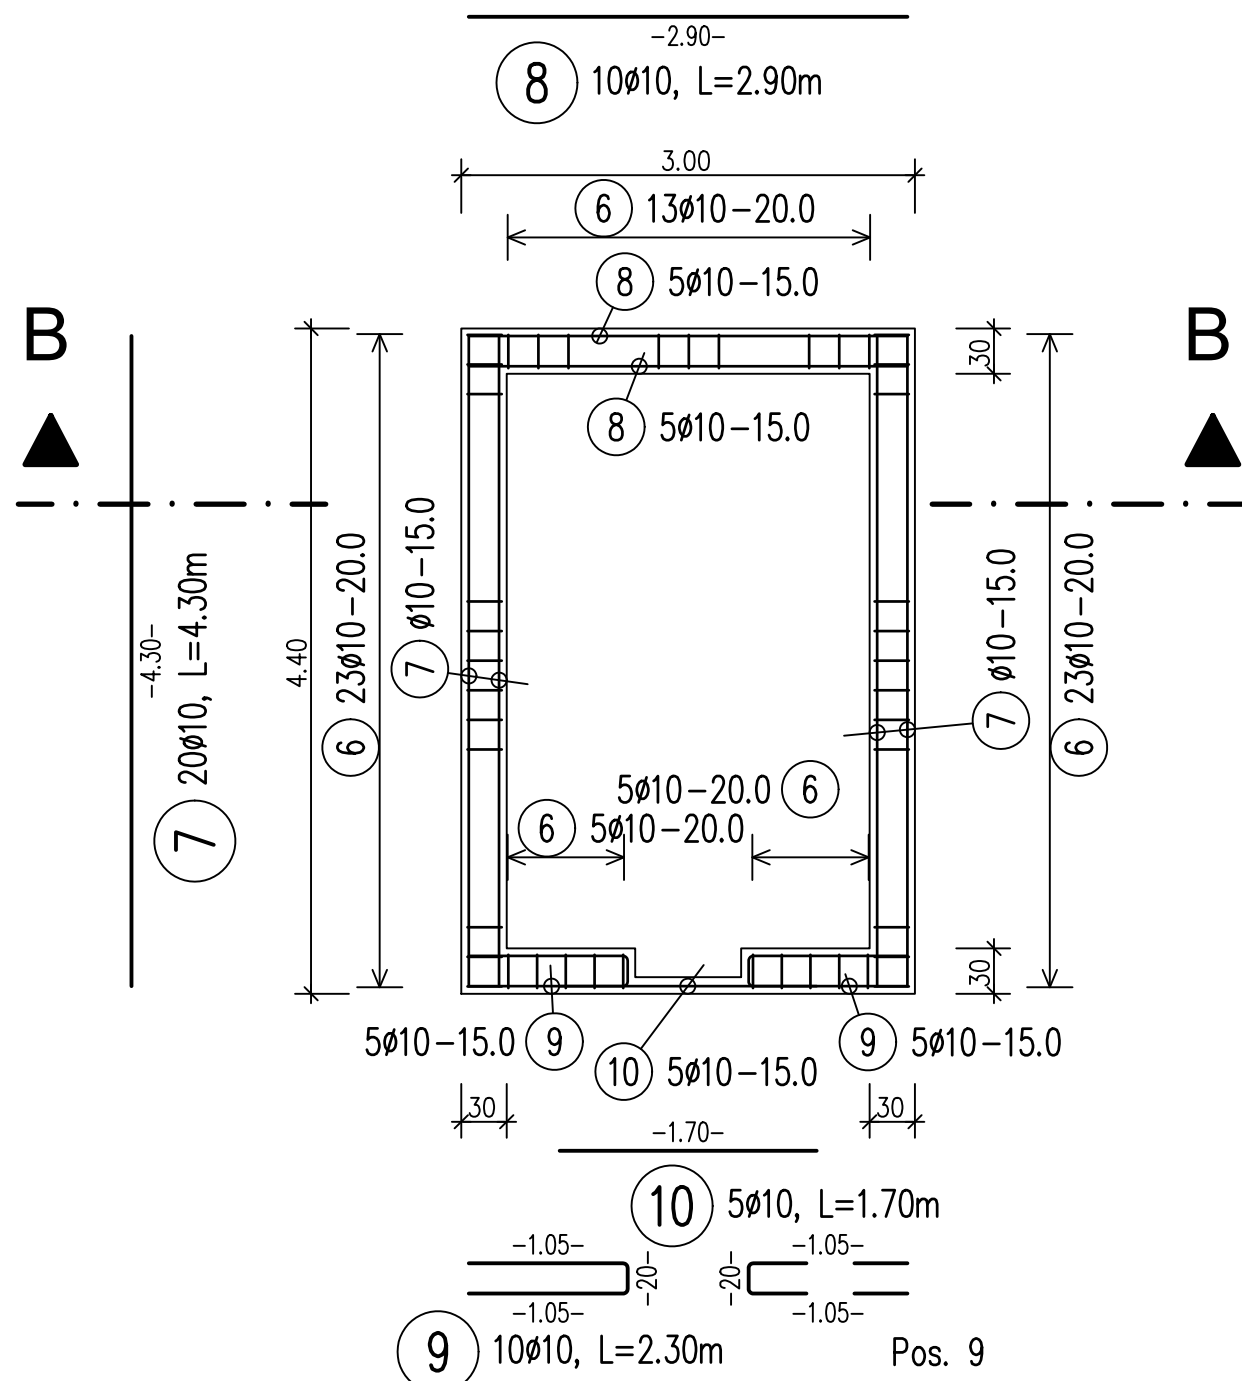

Schnitt B-B  
M. 1:25

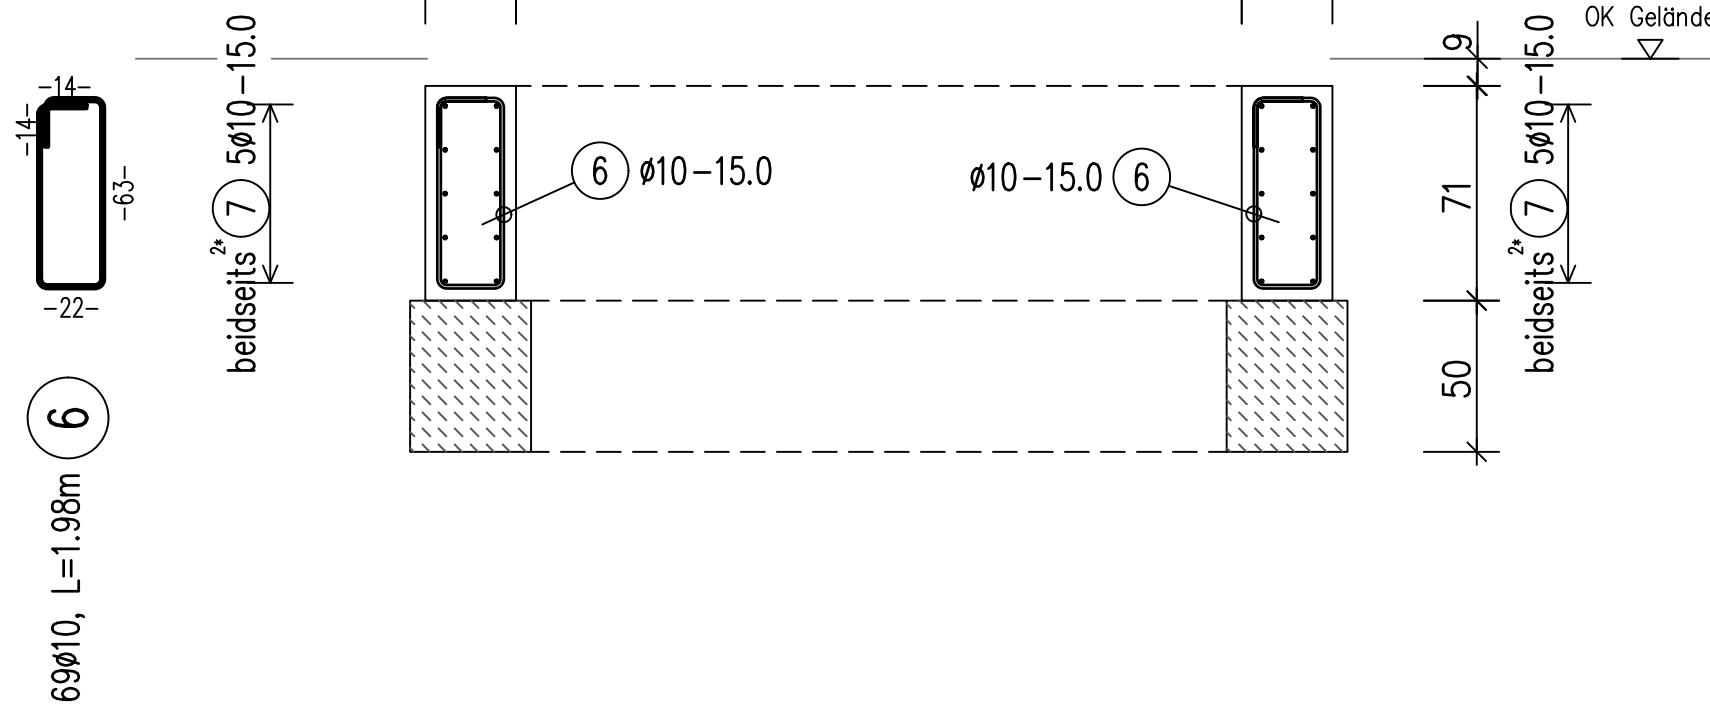

STAHLLISTE Betonstahl: B500B				
Pos.	Stk.	d	Länge	D10
1	128	10	1.20	153.60
2	118	10	1.22	143.96
3	4	10	4.50	18.00
4	8	10	5.85	46.80
5	4	10	3.85	15.40
6	69	10	1.98	136.62
7	20	10	4.30	86.00
8	10	10	2.90	29.00
9	10	10	2.30	23.00
10	5	10	1.70	8.50

Gesamtstahlmenge brutto		660.88
kg / m	D10 0.617	
kg / d	407.763	
Gesamtgewicht (kg)		407.763

MATTENLISTE Betonstahl: B500A					
Pos.	Stk.	Typ	Länge	Breite	Q524(A)
1	8	Q524(A)	6.00	2.30	110.40
2	2	Q524(A)	3.83	1.51	11.57
3	2	Q524(A)	6.00	1.51	18.12
4	8	Q524(A)	3.83	2.30	70.47

Gesamtflächen		210.56
kg / m²		7.31
kg / Mattentyp		1539.183

Gesamtgewicht (kg) 1539.183

ABSTANDHALTER				
Pos.	Stk.	Typ	kg/Stk.	Gew.(kg)
1	58	BT18	1.425	82.650
Summe				82.650

Biege- und Verlegeanweisung nach DBV-Merkblatt "Betondeckungen und Bewehrung 2011-01"

Mindestbiegerolldurchmesser $D_{min}$			
Betondeckung rechtwinklig zur Biegeebene	$> 100 \text{ mm}$ und $> 7 \varnothing$	$D_{min} = 10 \varnothing$	$D_{min} = 4 \varnothing$ für $\varnothing < 20 \text{ mm}$ $D_{min} = 7 \varnothing$ für $\varnothing \geq 20 \text{ mm}$
	$> 50 \text{ mm}$ und $> 3 \varnothing$	$D_{min} = 15 \varnothing$	
	$\leq 50 \text{ mm}$ oder $\leq 3 \varnothing$	$D_{min} = 20 \varnothing$	

Wird von  $D_{min}$  abgewichen, (z.B. erforderlich in Sonderfällen, siehe DIN EN 1992-1-1, 8.3) Abweichungen angeben: ...


Die Gesamtlängen der Auszüge beziehen sich auf Außenmaße

Abstandhalter:	Nach dem DBV-Merkblatt "Abstandhalter": DBV-40-L1/F, Typ A Nach dem DBV-Merkblatt "Betondeckung und Bewehrung" (Tab. 4: Anordnung) Abstand in Längsrichtung: max st = 500 mm, in Querrichtung jeweils 2 Stk.
----------------	--

Besondere Anforderungen:

Baustoffe (Soweit nicht anders angegeben)			
letzte Stabstahlposition	10	(Stabstahl, Matten) Betonstahl: B500B, B500A	
letzte Mattenposition	4	Betonfestigkeitsklasse: C25/30–WU Sauberkeitsschicht: C12/15, X0	
Betondeckung [mm]			
	Expositionsklassen	Verlegetmaß $c_v$	Vorhaltemaß $\Delta c_{dev}$
innen/unten	Xc4/ XA1/ XF1 / WU	4,0 cm	1,5 cm
außen/oben	Xc4/ XA1/ XF1 / WU	4,0 cm	1,5 cm
seitlich	Xc4/ XA1/ XF1 / WU	4,0 cm	1,5 cm

Zugehörige Pläne:	
Unterlage	Bezeichnung
3.5.2	Statik - Gründung GUW
3.5.1	Objektplan - Gründung WC Anlage und GUW
3.5.1.1	Erdungsplan - Erdung Gründung WC-Anlage und GUW

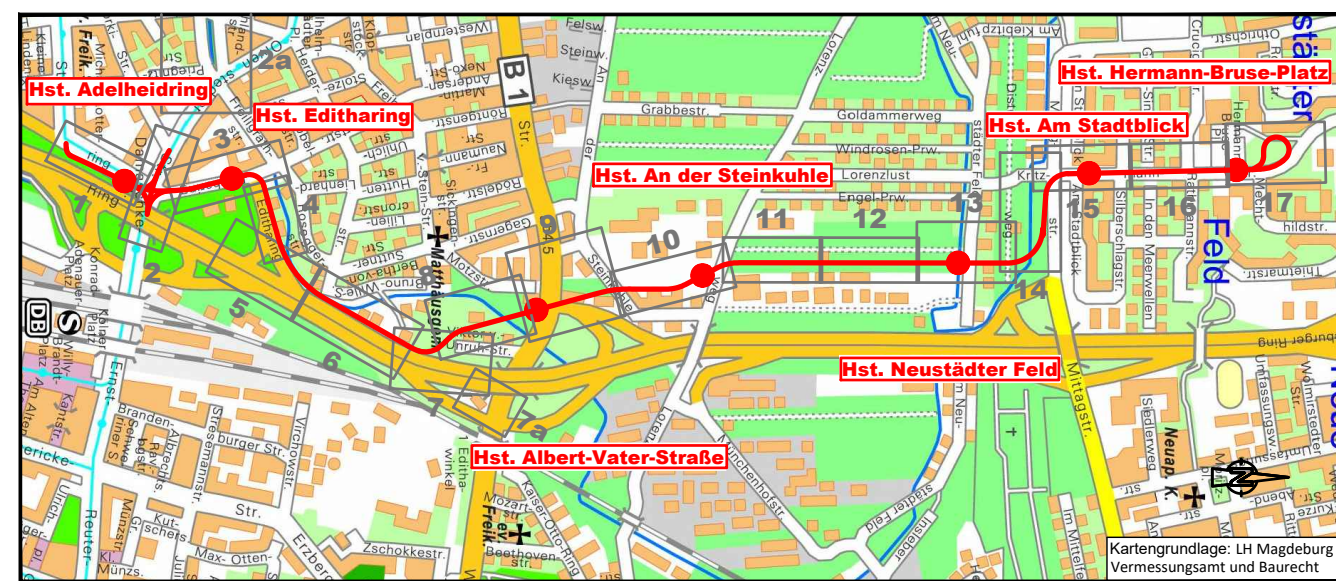

Tragwerksplanung : Ausführungsplanung

Index	Änderung	Datum	Name

Planer:	Datum	Zeichen
speikermann	02/22	van Rissenb.
gezeichnet	02/22	Klimczak
geprüft	02/22	Braun
Projekt-Nr.	KB1607	

Bauherr: MVB MAGDEBURGER VERKEHRSBETRIEBE GmbH & Co. KG	Unterlage: 3.5.1.2	
	gesehen	Zeichen
	- Bewehrungsplan -	
2. Nord - Süd Verbindung der Straßenbahn in Magdeburg BA 4 - Damaschkeplatz bis Hermann-Bruse-Platz		Maßstab 1:50
Plandarstellung: Bewehrung Bodenplatte GUW + WC Grundriss, Schnitt		Status 10.02.2022
Magdeburger Verkehrsbetriebe GmbH & Co. KG siehe Planverzeichnis mit Sammel freigebe		