

Berechnungen
GRZ: Baugrundstück: Flurstück 196 = lt. Kataster = **38259 m²**


gepl. Umbau I = berechnet mit CAD = 6297,07 m²
 vorh. Gebäude I = berechnet mit CAD = 7451,51 m²
 vorh. Gebäude II = berechnet mit CAD = 446,31 m²
 (gepl. Stützlastsilo = berechnet mit CAD = 10,38 m²)
14205,47 m²

GRZ = 14205,47 m² / 38259 m² = **0,37**

vorh. Nebengebäude/Nebenanlage I = berechnet mit CAD = 602,00 m²
 vorh. Zufahrten/ Parkflächen = berechnet mit CAD = 6774,60 m²
 vorh. vers. Flächen (Pflaster usw.) = berechnet mit CAD = 12462,15 m²
19838,75 m²

GRZgesamt = 14205,47 m² + 19838,75 m² = 34044,22 / 38259 m² = **0,89**

GFZ:
 GFZ = 1 x 6297,07 m² + 1 x 7451,51 m² + 2 x 446,31 m² + (1 x 10,38 m²) = 14651,78 / 38259 m² = **0,38**

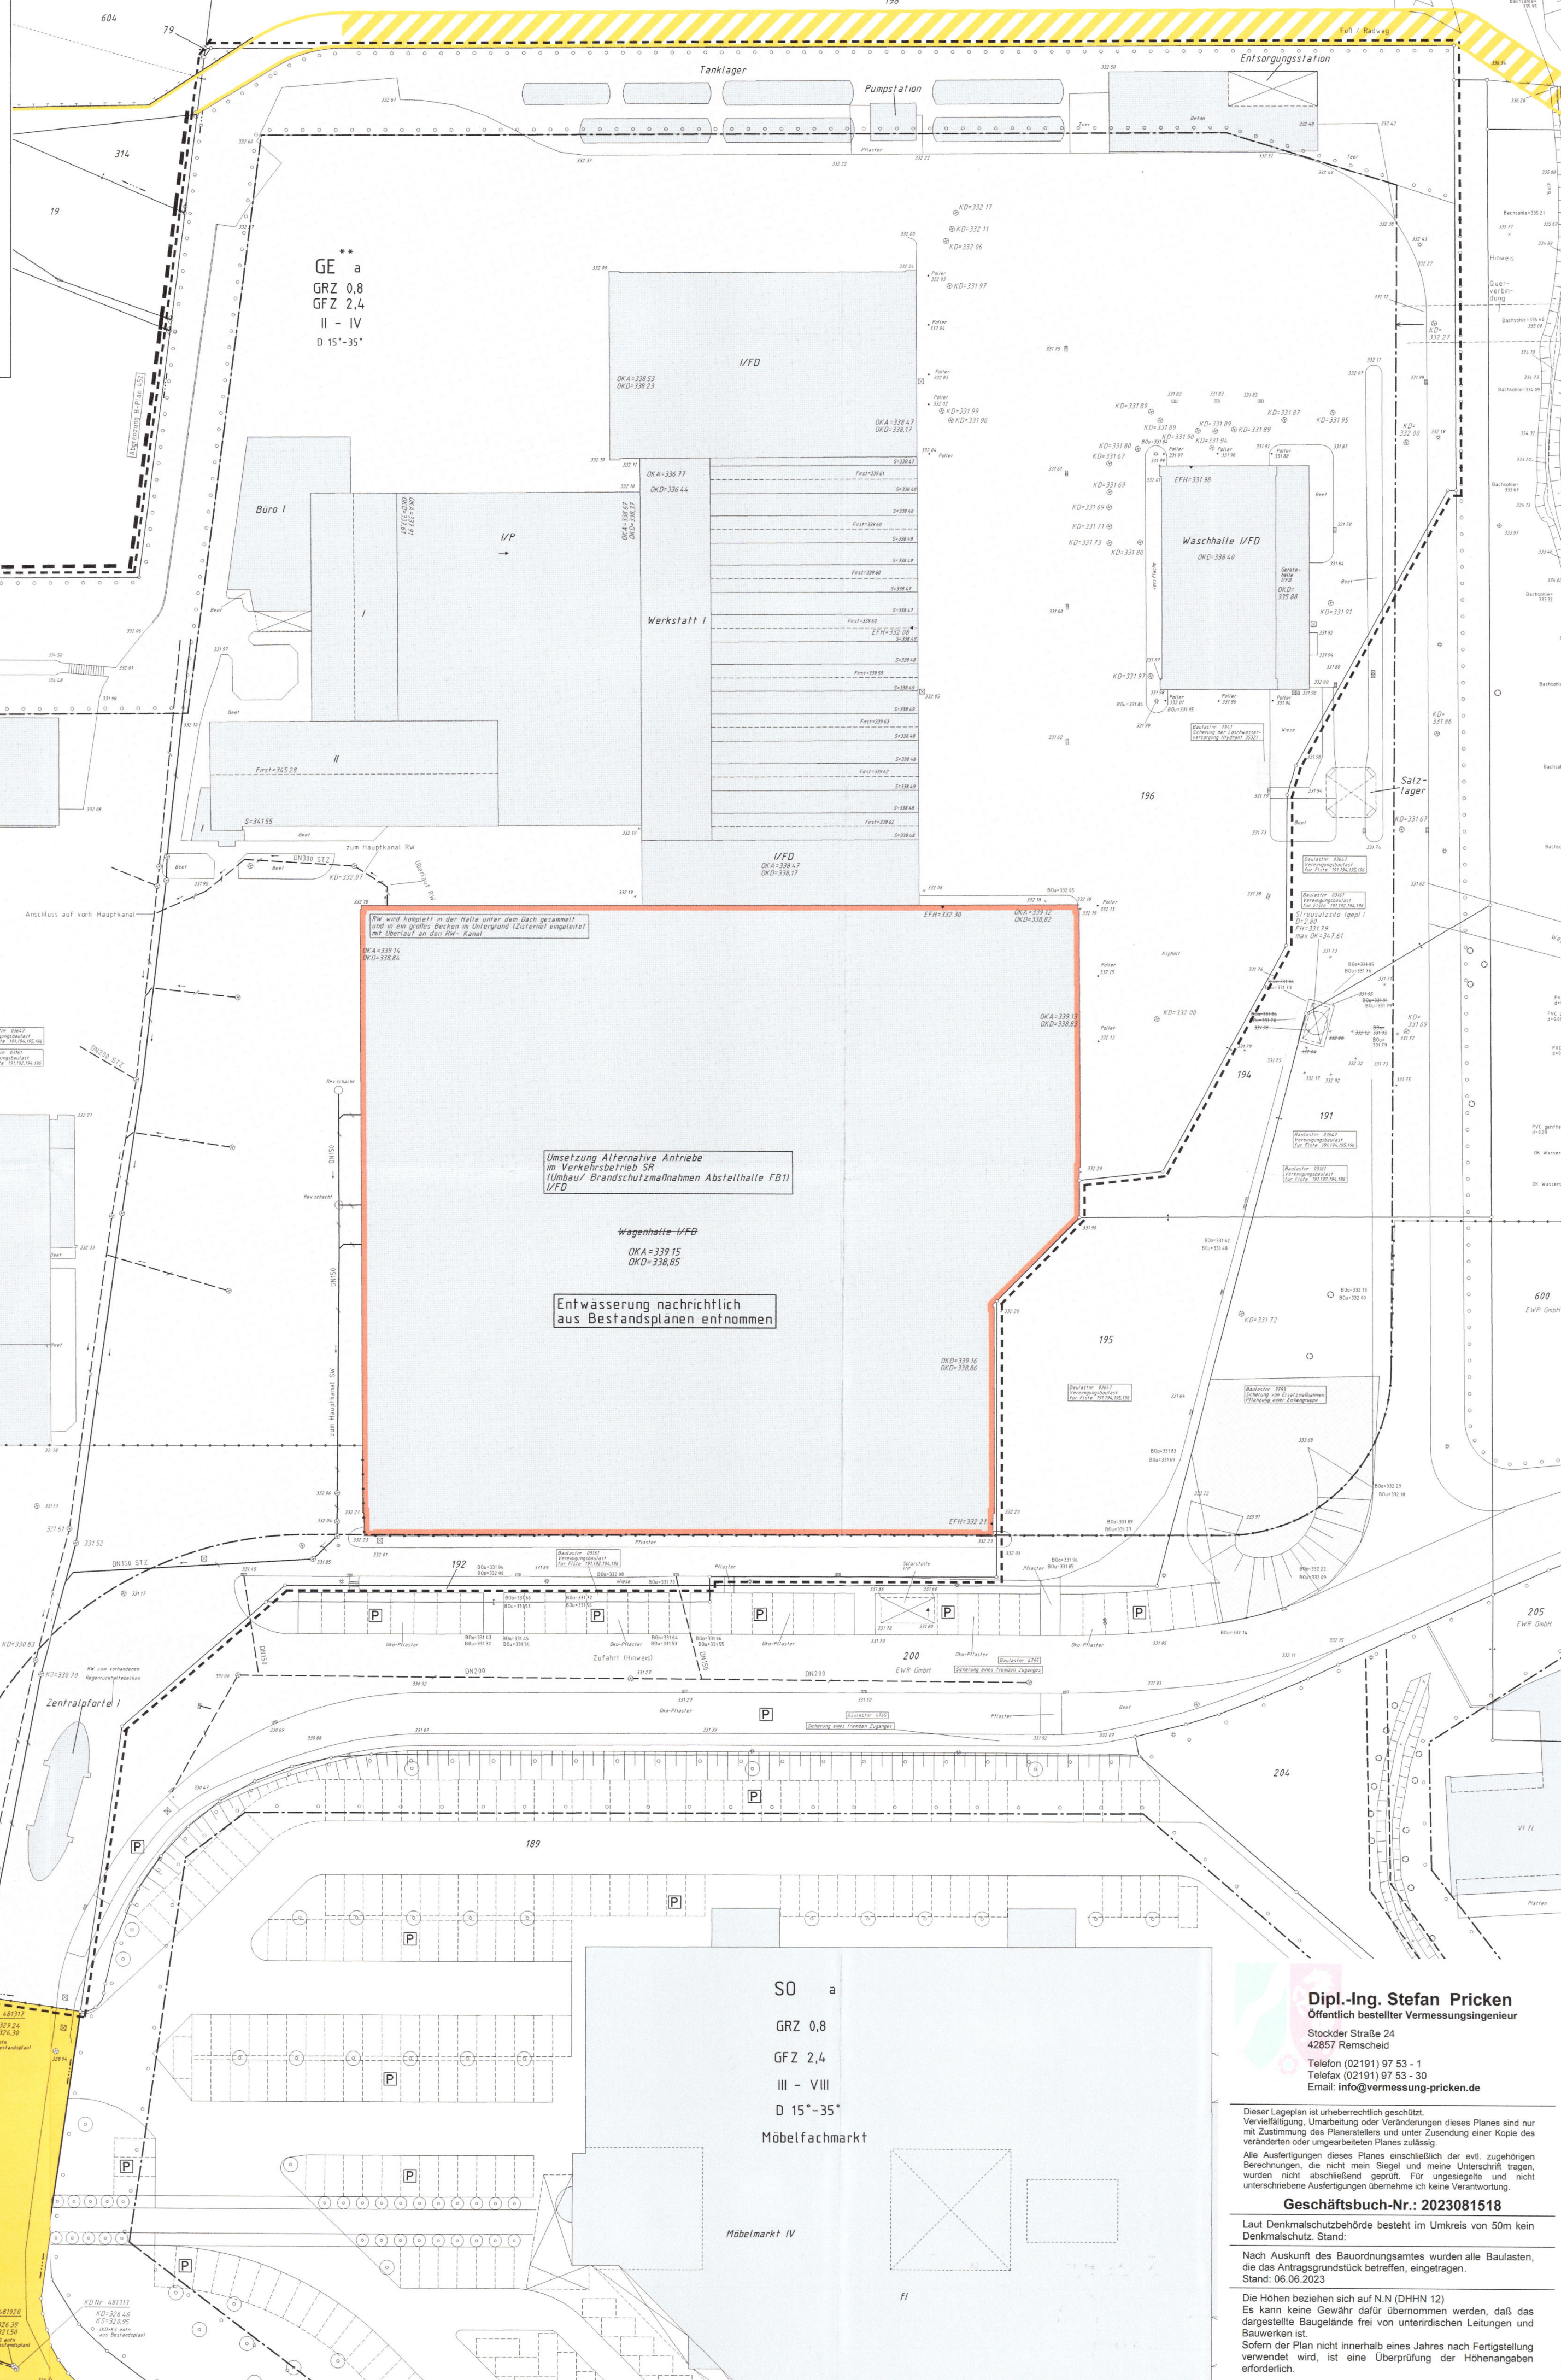

ZEICHNERKLÄRUNG
(Gargestellt für den Maßstab 1:1000)

ALLGEMEIN

Kreuzgrenze (Stallgrenze)	-----	Kartenkreuzachsen für Grenzpunkte	○ x 70 33	Fernsprechschleichen	○
Grenzgrenze	-----	Geländehöhe	○	Laufwege	○
Flurgrenze	-----	Böschung	○	Polizei/Felds. Unfallstellen	○
Flurstücksgrenze	-----	Verkehrsschild	○	Straßen	○
Gebäudeumlinie	-----	Haltestelle	○	Straßenbahn	○
Nutzungsgrenze, Bordsteine	-----	Anlagenlage	○	Straßenbahn	○
Contourlinie mit Weite	-----	Mauer mit Angabe der Stärke	○	Straßenbahn	○
Straßenbelag	-----	Zaun	○	Straßenbahn	○
Überdachte Laufung Strom	-----	Hecke	○	Straßenbahn	○
Überdachte Laufung Wasser	-----	Maßstab	○	Straßenbahn	○
Unterirdische Leitung Wasser	-----	Baum (gezeichnet)	○	Straßenbahn	○
Abwasserkanal Regenwasser	-----	Baum (ungetrieben)	○	Straßenbahn	○
Abwasserkanal Mischwasserentlastung	-----	Baum (getrieben)	○	Straßenbahn	○
geplante Flurstücksgrenze	-----	Baum gepflanzt	○	Straßenbahn	○

BAURECHT

Baugrundstück für den Grundbedarf	B.F.G.	Öffentliche Verkehrsfläche vorhanden	offene Bauweise	○
Baugruben gemäß Bauvorschriften vom 27.01.1996	WS	Öffentliche Verkehrsfläche geplant bzw. festgesetzt	geschlossene Bauweise	g
Kleingartenanlagen	WR	Öffentliche Grünfläche	Nur Einzel- und Doppelhäuser zugelassen	△
reines Wohngebiet	WA	Private Grünfläche	Nur Hausgruppen zugelassen	△
allgemeines Wohngebiet	MI	Verkehrsfläche besonderer Zweckbestimmung	Zahl der Vollgeschosse	II
Dorfgebiet	MD	Wasserfläche	Höchstzulage z.B.	III
Mischgebiet	ME	Kindererholungsfläche	Grundflächenzahl	GRZ
Gewerbegebiet	MK	Abstandsfläche gen. § 6 BauNVO	Geschossflächenzahl	GFZ
Industriegebiet	GI	T = notwendige Tiefe	Baumassenzahl	BMZ
Wohnbereichsgebiet	SW	prol. Baulast	GRZ/GRZ z.B.	0,3 0,9
Sondergebiet	SD	vorr. Baulast	GRZ/BMZ z.B.	3/1

VERSCHIEDENES

Kanaltypen	Deckel	KD	Saltfläch	Flächdach	Geschoss emittierter Maß
Einbau/Salt	KE	KS	Waldach	Dach von 5°-38° Neigung	z.B. 19/29
In Klammern gesetzte Angaben wurden den städtischen Bestandskarten entnommen			Zeltach	Dach von 39°-45° Neigung	rechnerisch emittierter Maß
geplanter Kanal			Pfildach	Dach von über 45° Neigung	z.B. 19/29
Die Planung wurde den Plänen Nr. 1/24			Deckdach	Garage mit Flachdach	geplante Höhe
der Stadt entnommen.				nicht besonders kennzeichnen	z.B. X (12/34/56)
§ 5, Schnittlinie der Außenwand mit der Dachhaut					

MASS UND ZAHLEN

Bauliche Anlagen	Nutzung	Bauart der Außenwände	Bedachung	Höhenauschnitt
				Bolzen Nr.
				Höhe _____ m ü. NN
				Kontrollbolzen Nr.
				Höhe _____ m ü. NN

Bund der Öffentlich bestellten Vermessungsingenieure

Amtlicher Lageplan
 Maßstab 1 : 500
 zur Bauvorlage (Nutzungsänd.)

Baugenehmigungsbehörde: Stadtgemeinde Remscheid
 Gesch. B. Nr.: 2023081518

Bauvorhaben: Umsetzung Alternative Antriebe im Verkehrsbetrieb SR (Umbau FB1)
 Bauherr: Stadtwerke Remscheid

Gemeinde: Remscheid

Orientierung 1 : 5000 (DG K 5)



Gemarkung: Remscheid Flur: 122 Rahmenkarte:

aus Flurstück	Fläche ha	Grundstück Blatt	Eigentümer	Baulasten
196	3,82	59	23528	Stadtwerke Remscheid GmbH
				Nr. 3161
				Nr. 3647
				Nr. 4765
				Nr. 7961
				Nr.
				Nr.
Art und Maß der baulichen Nutzung (Berechnung n § 2 Abs. 5 BauPrüfVO auf Beiblatt)

Bebauungsplan Nr.	Baugebiet	Anzahl der zulässigen Vollgeschosse	Grundflächen-Baumassenzahl (1)		bauliche Nutzung (m ² bzw. (m ³))		23.08.2023 Opelt	
			zulässig	beanspruchte	zulässig	beanspruchte		
452	GE **	II-IV	0,8	0,37	30607,20	7897,82	6307,65	14205,47
			0,89		27736,57		6307,65	34044,22
			2,4	0,38	91821,60	6307,65	8344,13	14651,78

Dipl.-Ing. Stefan Pricken
 Öffentlich bestellter Vermessungsingenieur
 Stockfelder Straße 24
 42687 Remscheid
 Telefon (02191) 97 53 - 1
 Telefax (02191) 97 53 - 30
 Email: info@vermessung-pricken.de

Dieser Lageplan ist urheberrechtlich geschützt. Vervielfältigung, Umarbeitung oder Veränderungen dieses Planes sind nur mit Zustimmung des Planerstellers und unter Zustimmung einer Kopie des veränderten oder umarbeiteten Planes zulässig. Alle Ausfertigungen dieses Planes einschließlich der evtl. ausgehändigten Berechnungen, die nicht mein Siegel und meine Unterschrift tragen, wurden nicht abschließend geprüft. Für ungesegelte und nicht unterschriebene Ausfertigungen übernehme ich keine Verantwortung.

Geschäftsbuch-Nr.: 2023081518

Laut Denkmalschutzbehörde besteht im Umkreis von 50m kein Denkmalschutz. Stand: 08.06.2023

Nach Auskunft des Bauordnungsamtes wurden alle Baulasten, die das Baugrundstück betreffen, eingetragen. Stand: 08.06.2023

Die Höhen beziehen sich auf NN (DHN 12). Es kann keine Gewähr dafür übernommen werden, daß das dargestellte Baugelände frei von unterirdischen Leitungen und Bauwerken ist. Sofern der Plan nicht innerhalb eines Jahres nach Fertigstellung verwendet wird, ist eine Überprüfung der Höhenangaben erforderlich.

Den Inhalt des Lageplans habe ich zur Kenntnis genommen. Mit dem Bauvorhaben bin ich einverstanden.

Für die Überzeichnung von Projektierung und Bauzeichnung

Den Lageplan wurde auf Grund amtlicher Unterlagen und eigener örtlicher Aufnahmen vom 16.08.2023 herge stellt. Die Richtigkeit der Entlang des geltenden Planungsrechts wird gewährleistet. Der Projektentwurf liegt den Bauzeichnungen im Maßstab 1:500 zugrunde. Remscheid, den 28.08.23

Bauherr: *Stadtwerke Remscheid* (Unterschrift)
 MANNHARTHRIG Baugenehmigung GmbH
 Mannharter Str. 74 42687 Remscheid
 Tel. 02191 74081 info@mhr-architektur.de

29.08.23
 28.08.23

Prof. Dr.-Ing. S. Pricken
 (Siegel)

Flur 134

Neuenkamper Straße

GE 1* a
 GRZ 0,8
 GFZ 2,4
 II - IV
 D 15°-25°

SO a
 GRZ 0,8
 GFZ 2,4
 III - VIII
 D 15°-35°
 Möbelfachmarkt

Möbelmarkt IV